

ALBUM GAMBAR

JUDUL

PERANCANGAN APARTEMEN DI KOTA MALANG

TEMA

ARCHITECTURE HI-TECH

Disusun oleh:

João Paulo Gomes

16.22.021

Dosen Pembimbing:

Dr. Debby Budi Susanti., ST., MT.

Redi Sigit Febrianto., ST., MT.



PROGRAM STUDI ARSITEKTUR

FAKULTAS TEKNIK SIPIL DAN PERENCANAAN

INSTITUT TEKNOLOGI NASIONAL MALANG

2021/2022

**LEMBAR PENGESAHAN
ALBUM GAMBAR SKRIPSI**

Judul: ***APARTEMEN DI KOTA MALANG***
Tema: **ARSITEKTUR HI-TECH**

Diajukan untuk memenuhi persyaratan memperoleh gelar
Sarjana Arsitektur (S.Ars)

Dibuat oleh:

JOAO PAULO COSTA GOMES
16.22.021

Album gambar ini merupakan bagian produk akhir skripsi arsitektur, telah diperiksa dan
disetujui oleh dosen pembimbing pada Senin, 01-09-2022:

Pembimbing 1 : Dr. Debby Budi Susanti, ST., MT.
NIP.P. 1030500424



Pembimbing 2 : Redi Sigit Febrianto S.T M.T
NIP.P. 1031800550



Mengesahkan:
Ketua Program Studi Arsitektur



**PRODI ARSITEKTUR
FAKULTAS TEKNIK SIPIL DAN PERENCANAAN
INSTITUT TEKNOLOGI NASIONAL MALANG**

PERNYATAAN KEASLIAN SKRIPSI

Saya yang bertanda tangan di bawah ini :

Nama : Joao Paulo C. Gomes

NIM : 16.22.021

Program Studi : Arsitektur

Fakultas : Teknik Sipil dan Perencanaan

Institut : Institut Teknologi Nasional Malang

Menyatakan dengan sesungguhnya, bahwa skripsi saya dengan judul :

APARTEMEN DI KOTA MALANG

Tema

HI-TECH ARCHITECTURE

Adalah hasil karya sendiri, bukan merupakan karya orang lain serta tidak mengutip atau menyadur dari hasil karya orang lain kecuali disebutkan sumbernya.

Demikian pernyataan ini saya buat dengan sebenar-benarnya tanpa ada tekanan dan/atau paksaan dari pihak manapun dan apabila di kemudian hari tidak benar, maka saya bersedia mendapatkan sangsi sesuai peraturan dan perundang-undangan yang berlaku

Malang,September 2021

Yang Membuat Pernyataan



Joao Paulo C. Gomes

KATA PENGANTAR

Alhamdulillah, puji syukur saya panjatkan kehadiran Allah SWT atas limpahan nikmat dan karunia yang tanpa batas, sehingga saya dapat menyelesaikan Laporan Akhir Skripsi ini. Shalawat serta salam semoga tercurahkan kepada Rasulullah Shallallahu 'alaihi wasallam yang telah membawa kita dari zaman jahiliyah menuju alam yang terang benderang seperti sekarang ini.

Pada kesempatan kali ini, saya ingin menyampaikan terima kasih yang sebesar-besarnya kepada berbagai pihak yang telah terlibat baik memberikan bimbingan, informasi, serta dukungan kepada saya dalam menyusun dan menyelesaikan laporan ini. Oleh karena, itu penulis dengan tulus hati mengucapkan syukur dan terimakasih kepada :

1. Allah Subhanallah ta'ala, atas semua karunia yang tanpa jeda.
2. Kedua orang tua serta seluruh keluarga yang terus mencerahkan kasih sayang tanpa henti.
3. Ir. Suryo Tri Harjanto, MT. selaku ketua Program Studi Arsitektur Fakultas Teknik Sipil dan Perencanaan Institut Teknologi Nasional Malang.
4. Dr. Debby Budi Susanti, ST., MT. dan Redi Sigit Febrianto, ST., MT. selaku dosen pembimbing, yang selalu bijaksana memberikan bimbingan, nasehat, waktu, dan kepercayaan yang sangat berarti selama proses penyusunan Laporan ini.
5. Sri Winarni, ST., MT. selaku koordinator Skripsi
6. Para Sahabat di Arsitektur khususnya Henny, Prita, Yohan, Mia, Imam, Alif, Mas Ikhsan, Alvyan, Deva, Mas Bayu dan Mas Aris untuk setiap canda tawa dan dukungannya.
7. Faisal Farris Aprianta untuk selalu setia menemani.

Keterbatasan waktu tentu membuat penulisan Laporan Akhir Skripsi ini masih jauh dari kata sempurna. Saya berharap penulisan ini dapat memberi inspirasi pada generasi mendatang dalam memilih judul tugas akhir yang lebih inovatif dan lebih berani, karena didalam suatu proses pasti selalu ada tantangan untuk diselesaikan. Semoga penulisan ini memberi manfaat bagi semua pihak yang membacanya. Terima kasih.

Malang, 06 September 2022



Joao Paulo Costa Gomes


DAFTAR ISI

LEMBAR PENGESAHAN	i
PERNYATAAN KEASLIAN SKRIPSI.....	ii
KATA PENGANTAR.....	iii
DAFTAR ISI	iv
DAFTAR ISI.....	v
1. SKEMATIK TAPAK	1
2.1. ZONING TAPAK MIKRO	2
2.2. ZONING HORIZONTAL & VERTIKAL	3
2.3. BENTUK BANGUNAN.....	4
2.4. BENTUK SKEMATIK DENAH RUANG.....	5
2.5. RUANG DALAM	6
2.6. INFRAESTRUKTUR TAPAK.....	7
2.7. INFRASTRUKTUR TAPAK	8
2.8. SISTEM STRUKTUR	9
2.9. MODUL GRID.....	10
2. SKEMATIK BANGUNAN	11
3.1. ZONING VERTIKAL & HORIZONTAL	12
3.2. BENTUK MASSA BANGUNAN	13
3.3. BENTUK RUANG LUAR	14
3.4. TAMPAK	15


3. GAMBAR RANCANGAN.....	16
3.1. SITE PLAN	17
3.2. LAYOUT PLAN	18
3.3. DENAH LT 1	19
3.4. DENAH LT 2	20
3.5. DENAH LT 3	21
3.6. DENAH LT 4	22
3.7. DENAH LT 5	23
3.8. DENAH LT 6.....	24
3.8. DENAH LT 7.....	25
3.9. POTONGAN A-A & B-B	26
3.10. TAMPAK DEPAN	27
3.11. TAMPAK SAMPING.....	28
3.12. TAMPAK KAWASAN	29
3.13. POTONGAN KAWASAN	30
3.14. DETAIL STRUKTUR	31
3.15. UTILITAS.....	32
3.16. RUANG DALAM PERSPEKTIVE	33
3.17. RENDERING EXTERIOR	34



SKEMATIK TAPAK

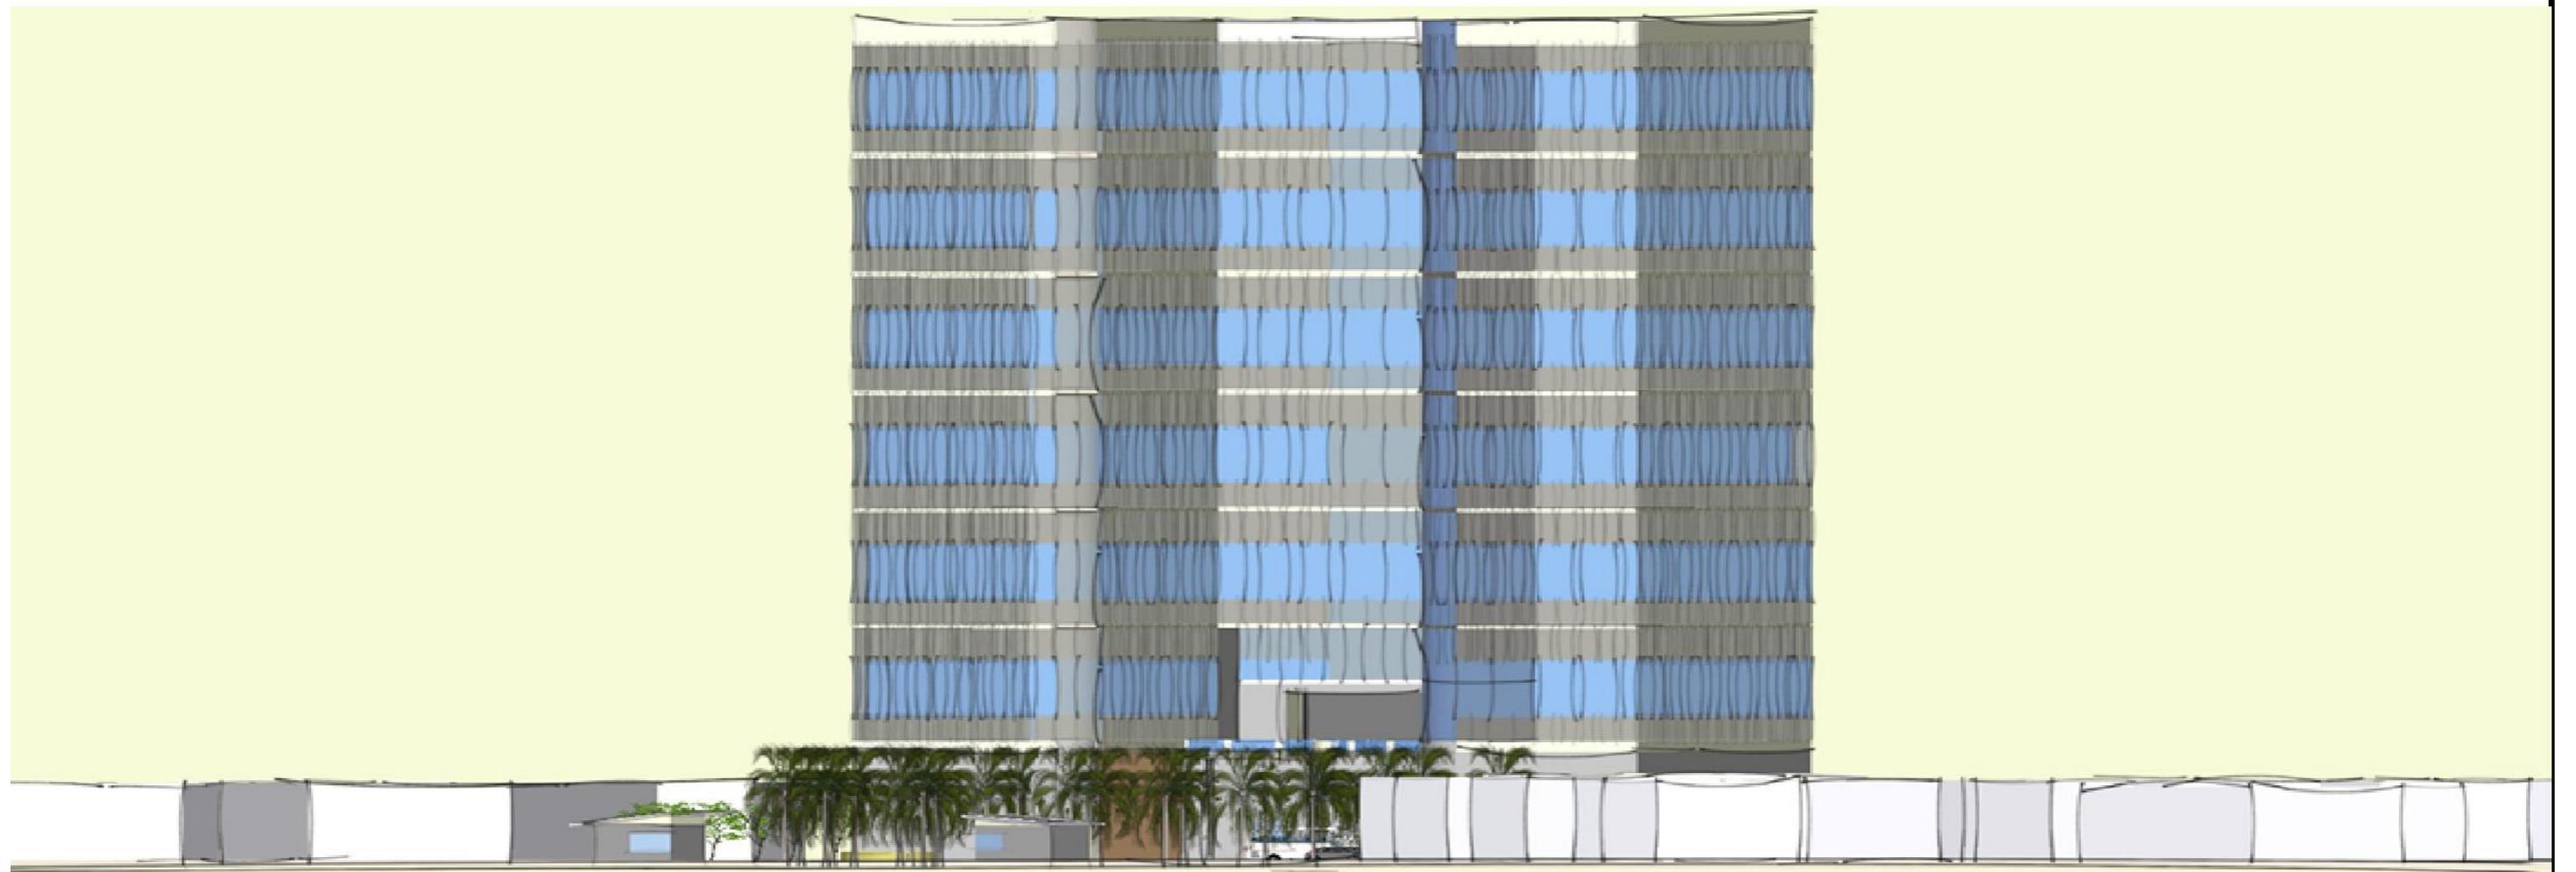

ZONIN MIKRO

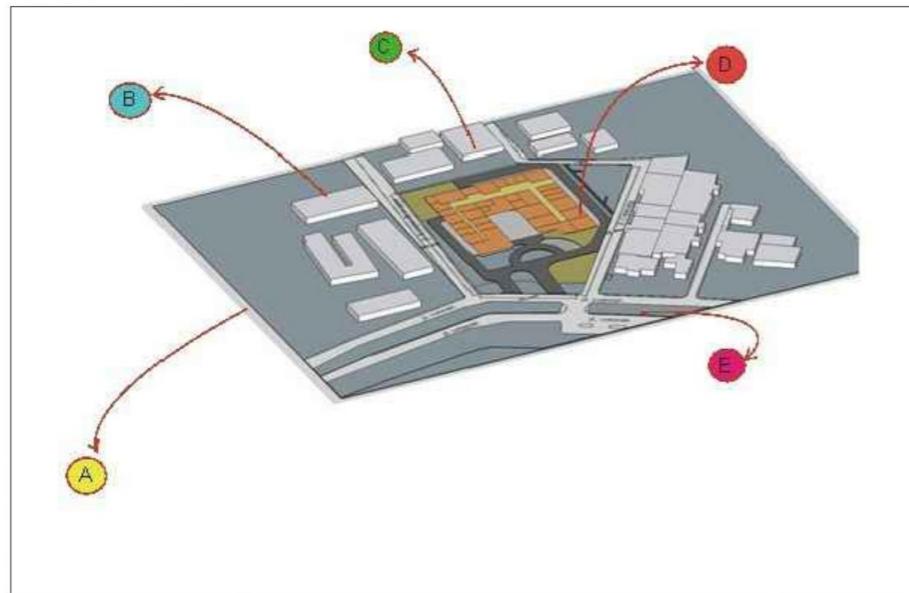



A. UB

B. SEKOLAH SMA

C. PERMUKIMAN

D. SITE

E. JLN VETERAN

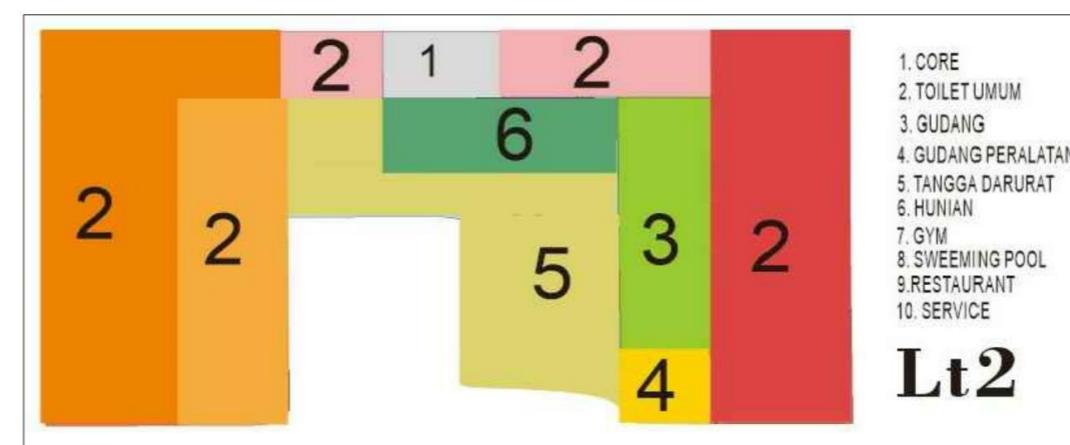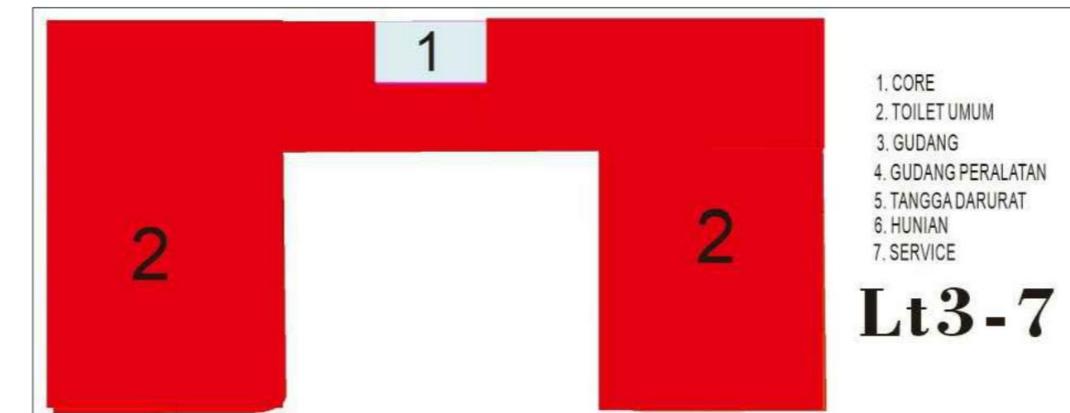

SKRIPSI
ARSITEKTUR
2022

APARTEMEN KOTA MALANG

TEMA SKRIPSI ARSITEKTUR

ARSITEKTUR HI-TECH

DOSEN PEMBIMBING

Dr. Debby Budi Susanti S.T M.T

Redi Sigit Febrianto S.T M.T

NAMA/NIM MAHASISWA

JOAO PAULO C. GOMES
1622021

CATATAN

PENGESAHAN

NAMA GAMBAR



ZONIN MIKRO

SKALA

1 : 20

NOMER LEMBAR

ZONIN HORIZONTAL ZONIN VERTIKAL

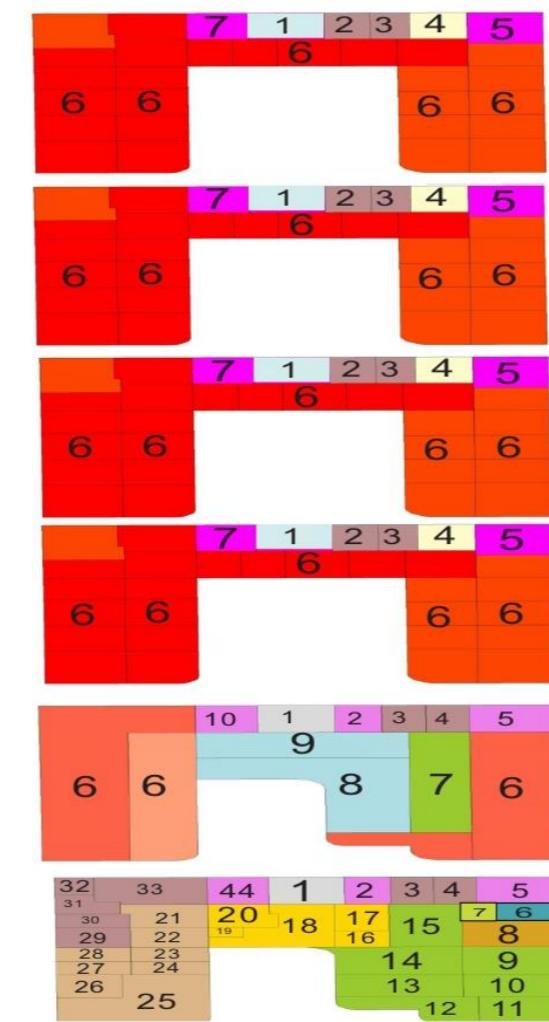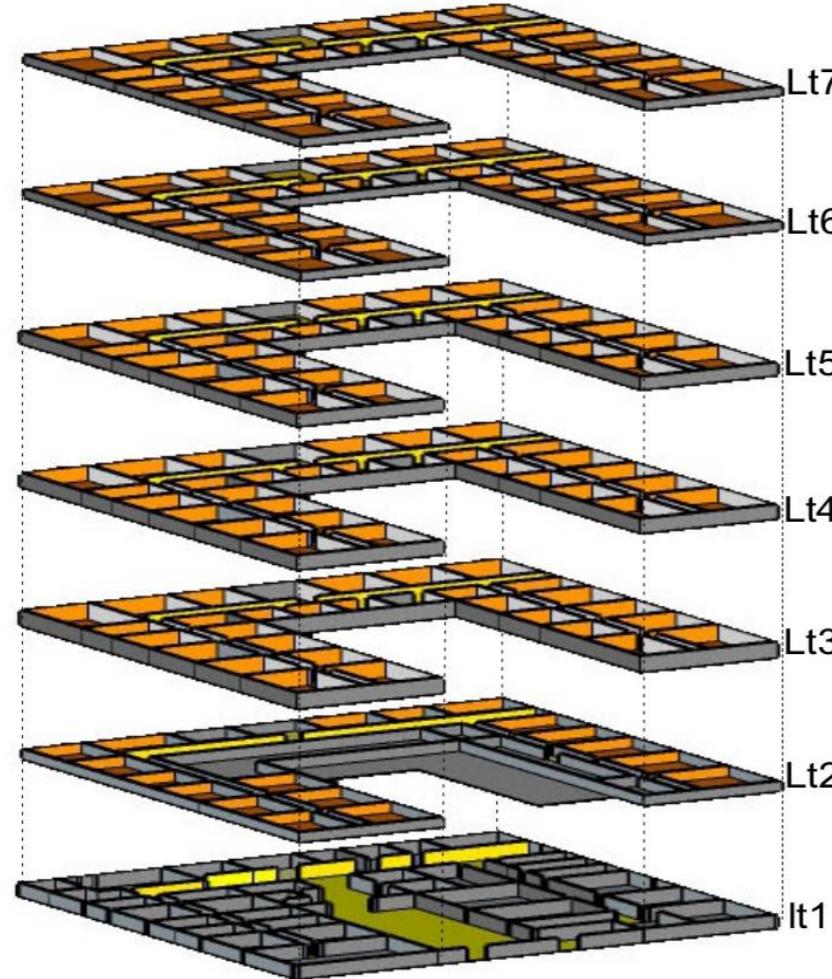

Lt 6

1. CORE
2. TOILET UMUM
3. GUDANG
4. GUDANG PERALATAN
5. TANGGA DARURAT
6. HUNIAN
7. SERVICE

Lt 5

1. CORE
2. TOILET UMUM
3. GUDANG
4. GUDANG PERALATAN
5. TANGGA DARURAT
6. HUNIAN
7. SERVICE

Lt 4

1. CORE
2. TOILET UMUM
3. GUDANG
4. GUDANG PERALATAN
5. TANGGA DARURAT
6. HUNIAN
7. SERVICE

Lt 3

1. CORE
2. TOILET UMUM
3. GUDANG
4. GUDANG PERALATAN
5. TANGGA DARURAT
6. HUNIAN
7. SERVICE


Lt 2

1. CORE
2. TOILET UMUM
3. GUDANG
4. GUDANG PERALATAN
5. TANGGA DARURAT
6. HUNIAN
7. SERVICE


Lt 1

32	33	44	1	2	3	4	5
31		20	18	17	15	8	
30	21	19	16				
29	22						
28	23						
27	24						
26	25						

1. KLINIK 13. R. PENGELOLA 26. R. PEMESARAN
2. TOILET UMUM 14. R. RAPAT 27. R. KONTROL
3. GUDANG 15. R. ATM CENTER 28. R. KONTROL ELEKTRIKAL
4. MU SHOLA 16. R. INFORMASI 30. R. POMPA
5. TANGGA DARURAT 17. R. INFORMASI 31. R. GENSET
6. HUNIAN 18. LOBBY 32. R. AIR MULUR
7. R. CLEANING SERVICE 19. R. ADMINISTRASI 33. BOMGKAR MUAT
8. RETAIL 20. R. CCTV 34. SERVICE
9. R. SECURITY 21. R. SEPUTI 35. KENDARAAN
10. RETAIL AREA 22. R. PEMASARAN 36. OPERASIONAL
11. CAFE ETARIA 23. R. OPERASIONAL
12. MINIMARKET 24. R. AIR MULUR
25. R. WORKSHOP

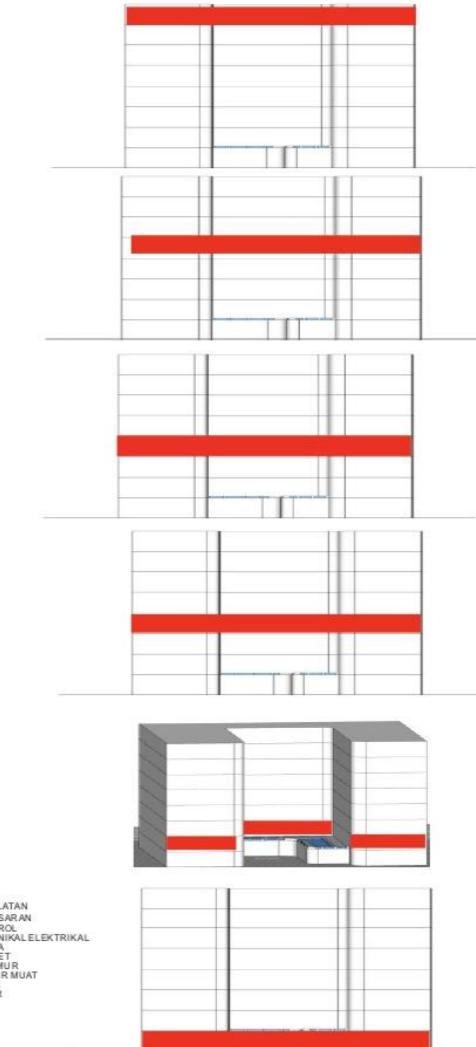


BENTUK BANGUNAN

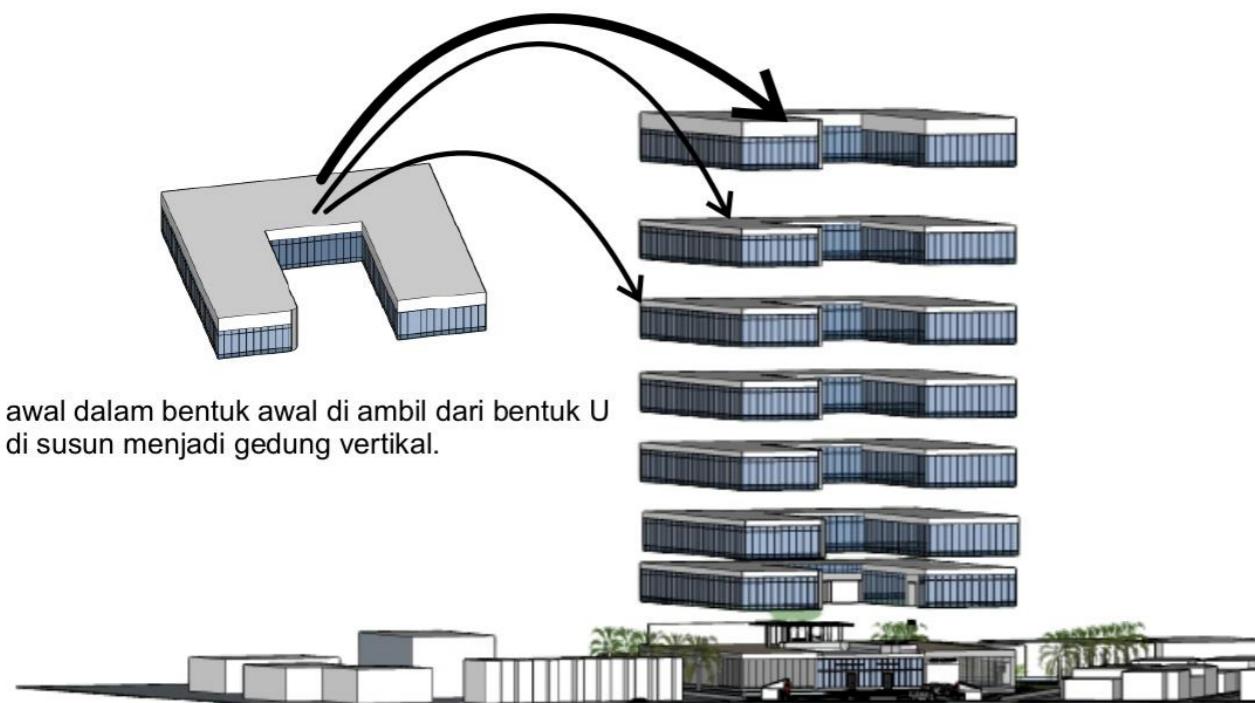

awal dalam bentuk awal di ambil dari bentuk U
di susun menjadi gedung vertikal.

rangka untuk memperkuat
tema hi-tech

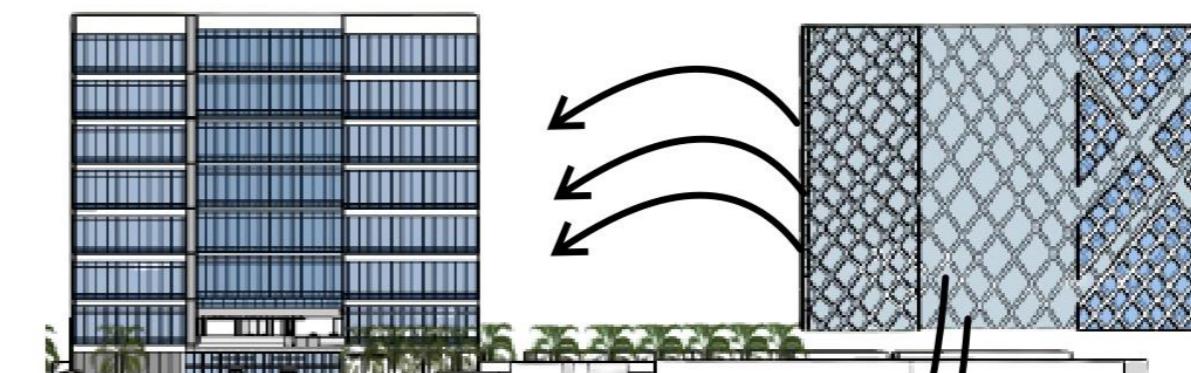

dan bentuknya akhirnya
seperti di gambar ini



BENTUK SKEMATIK DENAH RUANG

TIPE HUNIAN



Tipe kamar tidur Studio

- Ukuran apartemen studio bisa dibilang mungil. Namun tidak semua sama, tergantung kelas hunian vertikalnya.
- Apartemen studio memang diperuntukkan bagi pekerja atau mahasiswa yang hidup sendiri dan ingin belajar mandiri.
- Sehingga, apartemen ukuran studio menjadi yang paling kecil di antara apartemen 1 bedroom, 2 bedroom, 3 bedroom dan sejenisnya.
- Luas unit apartemen studio terkecil umumnya 19 m², sedangkan unit terbesar dapat mencapai 40 m²




tipe kamar tidur junior

Junior Suite merupakan pilihan yang tepat bagi tamu Hotel Eastparc yang mendambakan kamar tidur yang penuh kenyamanan dengan tempat tidur ukuran king untuk pengalaman tidur yang terbaik saat meninggalkan waktu -waktu sibuknya. Junior Suite dilengkapi dengan balkoni pribadi bagi tamu yang ingin memanjakan diri dengan bersantai sambil menikmati hangatnya matahari serta kamar mandi dengan desain mewah. Tidak tersedia connecting room. Tersedia kasur anak tambahan gratis di dalam kamar.

RUANG DALAM APARTEMEN



Ruang workshop ini di buat semenarik agar orang-orang yang mengikuti workshop tidak ada rasa bosan berada di dalam ruang tersebut, pemilihan warna yang dengan psikologi dengan warna yang ceria Selain untuk membuat ruangan terkesan semangat, warna jingga dalam psikologi warna membuat ruangan lebiihidup dan juga dapat merangsang munculnya ide-ide kreatif. Pada dinding.

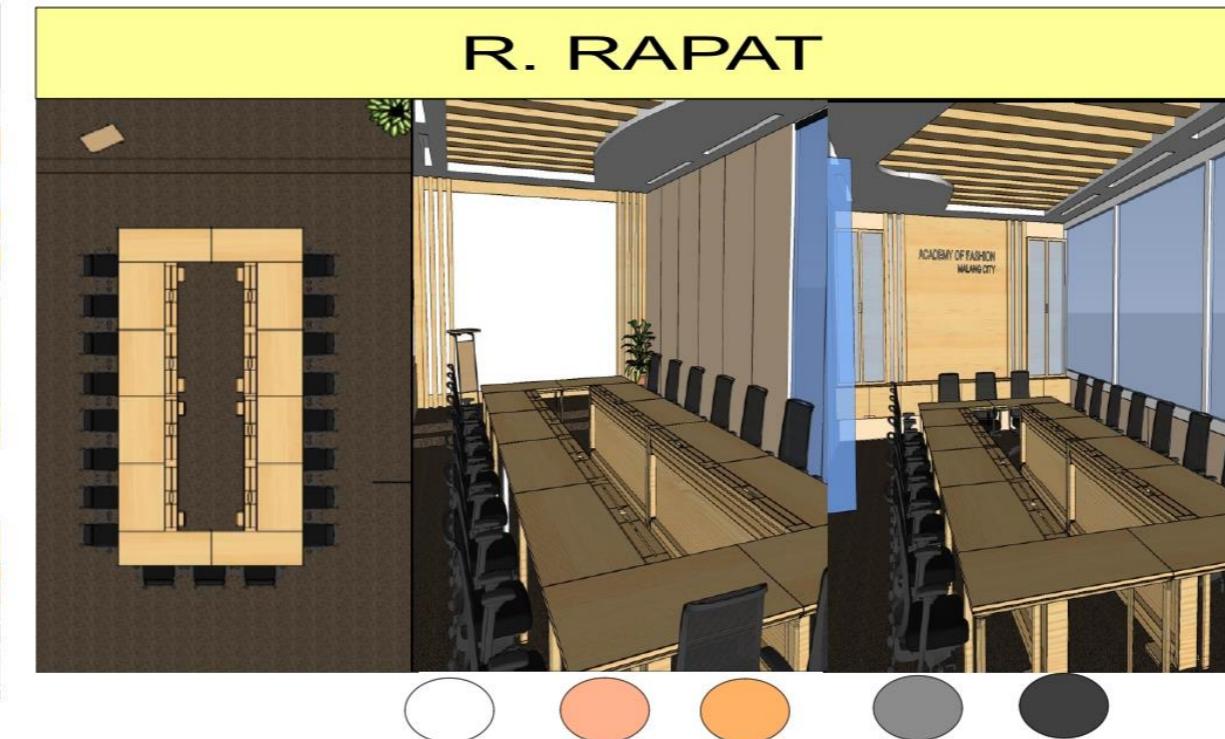


ruang rapat terletak di di area lantai 1

Pemilihan warna-warna coklat muda pada meja dan dinding dipadukan dengan warna gelap dari kursi dan karpet. Pada dinding bagian depan dan belakang menggunakan HPL bertekstur kayu dan ganwara muda. Bagian depan dinding dibiarkan putih pada tengah-tengah untuk layer presentasi. Lantai menggunakan karpet yang difungsikan untuk meredap suara dari dalam.Pada dinding luar menggunakan setengah dinding kaca untuk memasukkan cahaya. Pada langit-langit menggunakan plafond kombinasi kayu,kaca dan gypsum.



INFRASTRUKTUR TAPAK SISTEM AIR BERSIH.

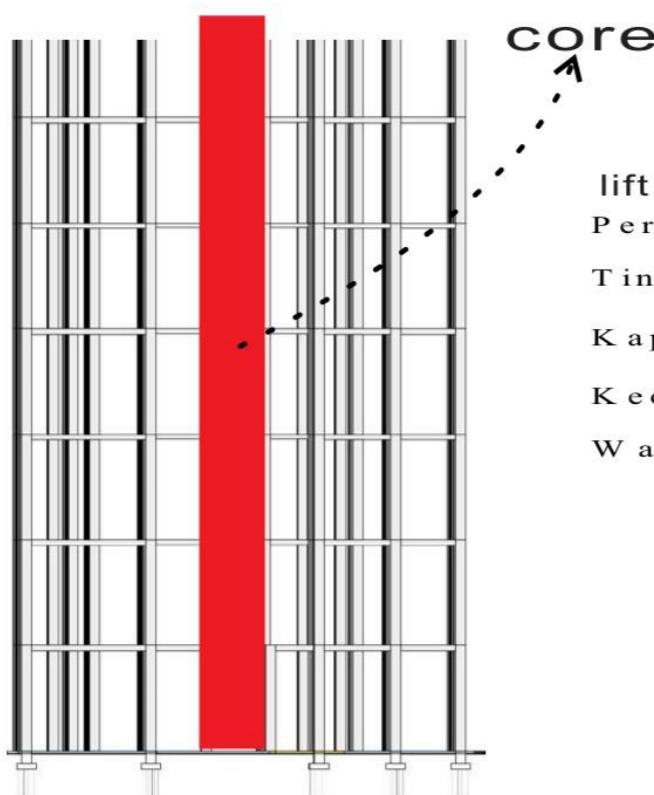

lift yang akan digunakan pada apartemen ini.

Persentasi penghuni untuk beban puncak 51%

Tinggi lantai s/d lantai = 4 meter

$$\text{Kapasitas lift, } m = \frac{a' n w P}{300a''} = \frac{200 \times 13 \times 60 \times 0,05}{300 \times 5} = \frac{7.800}{1.500} = 6 \text{ orang/lift}$$

Kecepatan-rata lift s = 1 meter/detik

Waktu perjalanan baki lift :




$$T = \frac{2 h + 4 s(n-1) + s(3m+4)}{s}$$

$$T = \frac{2 \times 4 + 4 \times 0,5 + 13 - 1 + 4(3 \times 6 + 4)}{1}$$

$$T = \frac{10 \times 12 + (4 \times 2) \times 2}{1}$$


$$T = 280 \text{ detik}$$

INFRASTRUKTUR TAPAK

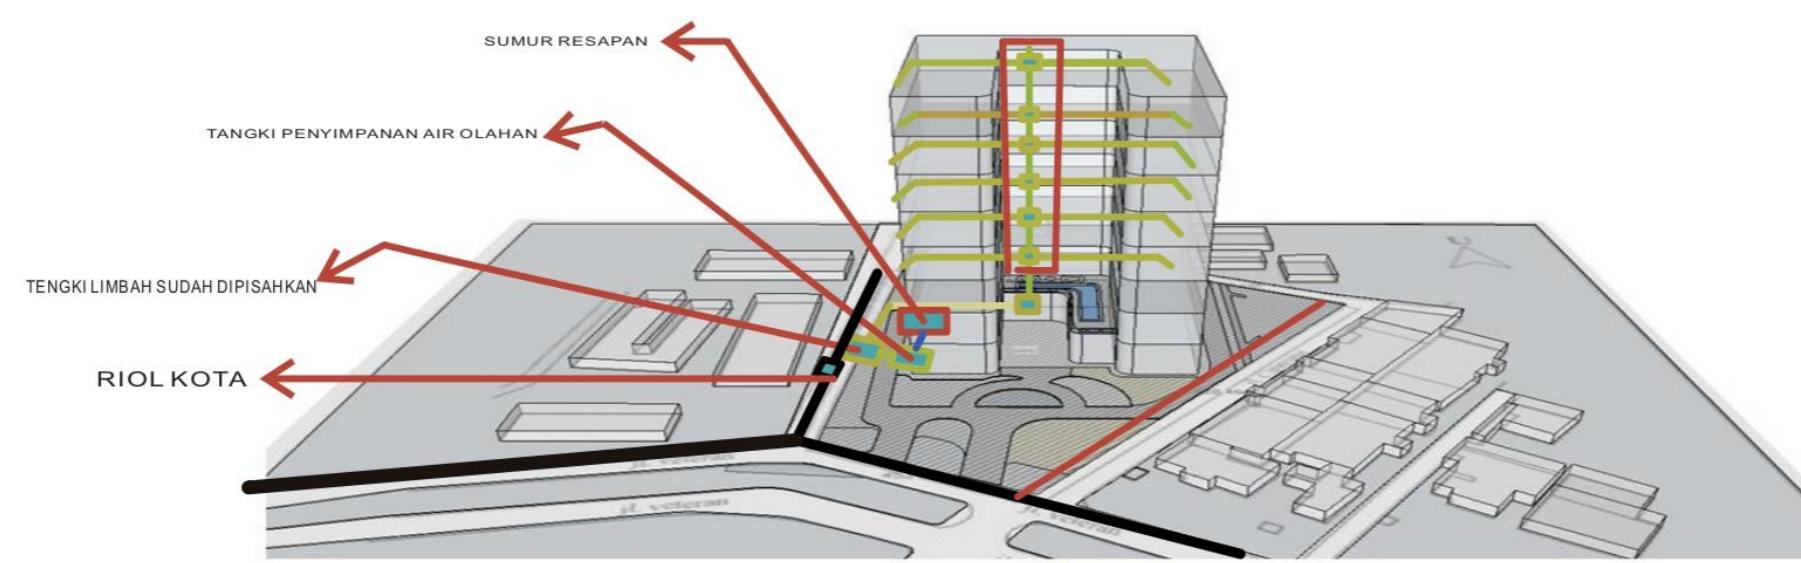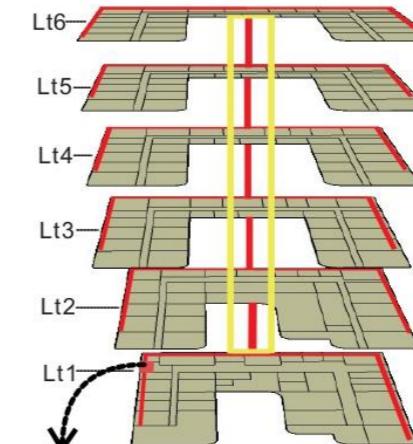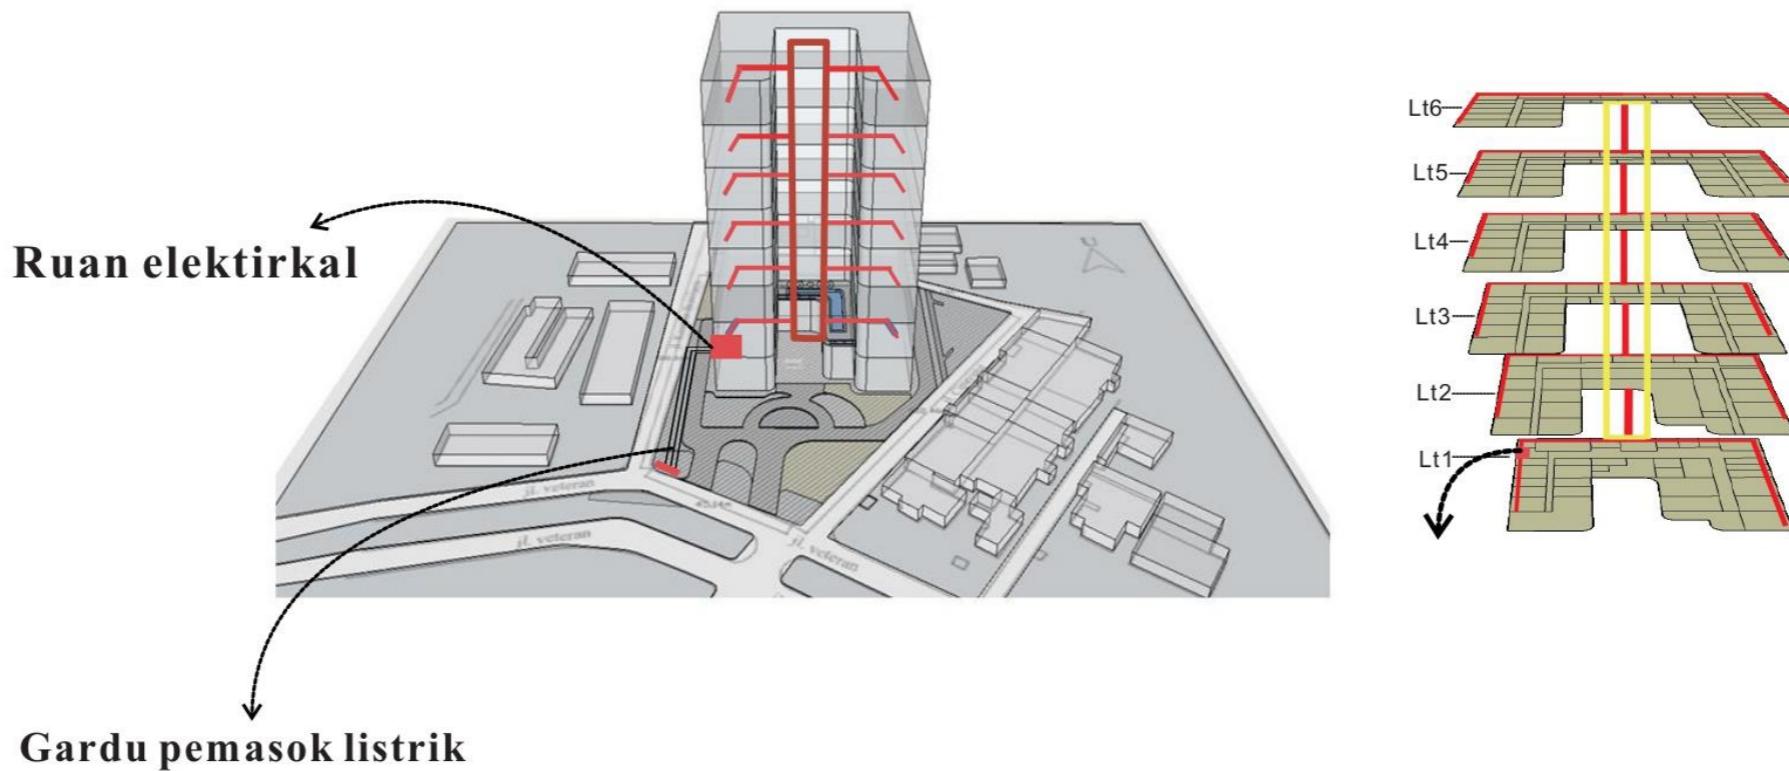

SISTEM PEMBUANGAN AIR KOTOR CAIR :


LIMBAH CAIR ADALAH LIMBAH YANG BERASAL DARI BUANGAN WASTAFEL, DAPUR
PENYALURAN LIMBAH CAIR MENGGUNAKAN SISTEM GRAVITASI LEWAT PIPA TERDAKAT KEMUDIAN
DISARIN KE BAK PENANGKAP LEMAK UNTUK DIPISAHKAN ANTARA AIR DAN SISA LEMAK. KEMUDIAN DI SALURKAN
KE SAWAGE TRATMEN PLAN STP. LIMBAH CAIR AKAN DIOLAH KEMBALI UNTUK DIGUNAKAN SEBAGAI PENYIRAM
KLOSET DAN MENYIRAM TANAMAN

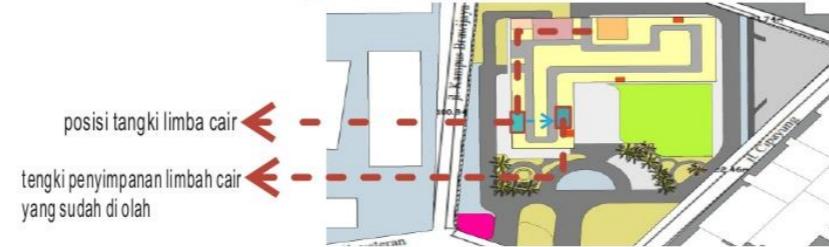


PROGRAM STUDI ARSITEKTUR FTSP - ITN MALANG	
NAMA	NIM
Joao Paulo C. Gomes	1622021
Dosen pembimbing	
Debi Budi Susanti ST., M.T	
Redi Sigit Febrianto ST., M.T	

SISTEM STRUKTUR


**SISTEM STRUKTUR YANG DI APLIKASIKAN PADA BANGUNANINI
MENGUNAKAN STRUKTUR RANGKA KAKU**

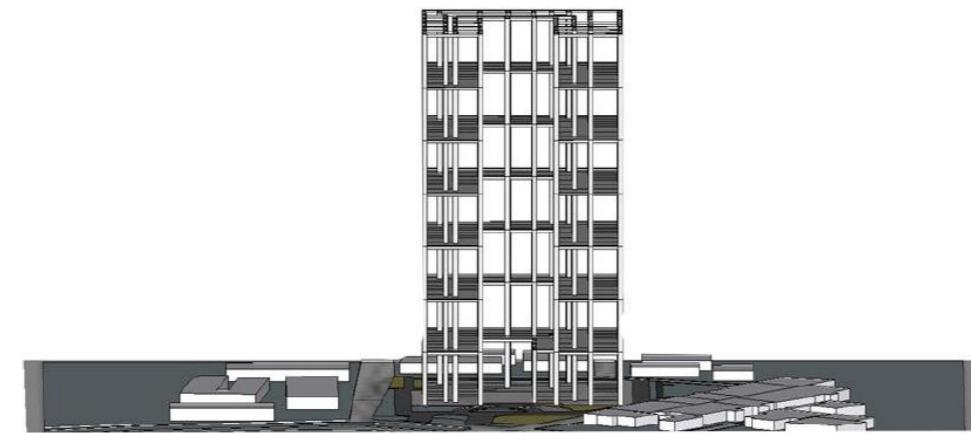

BAGIAN DEPAN

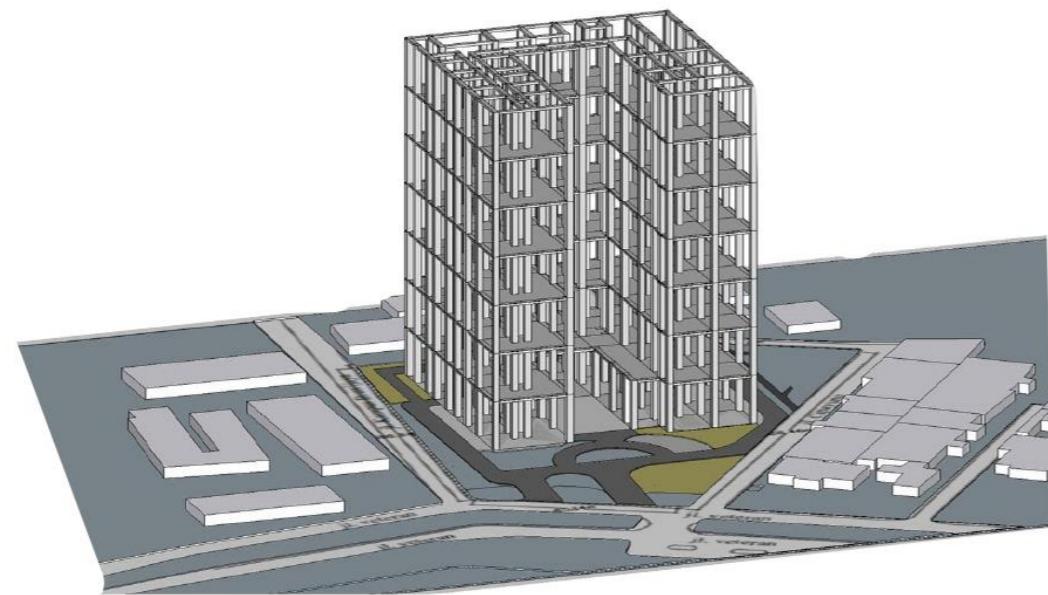


BAGIAN SAMPING

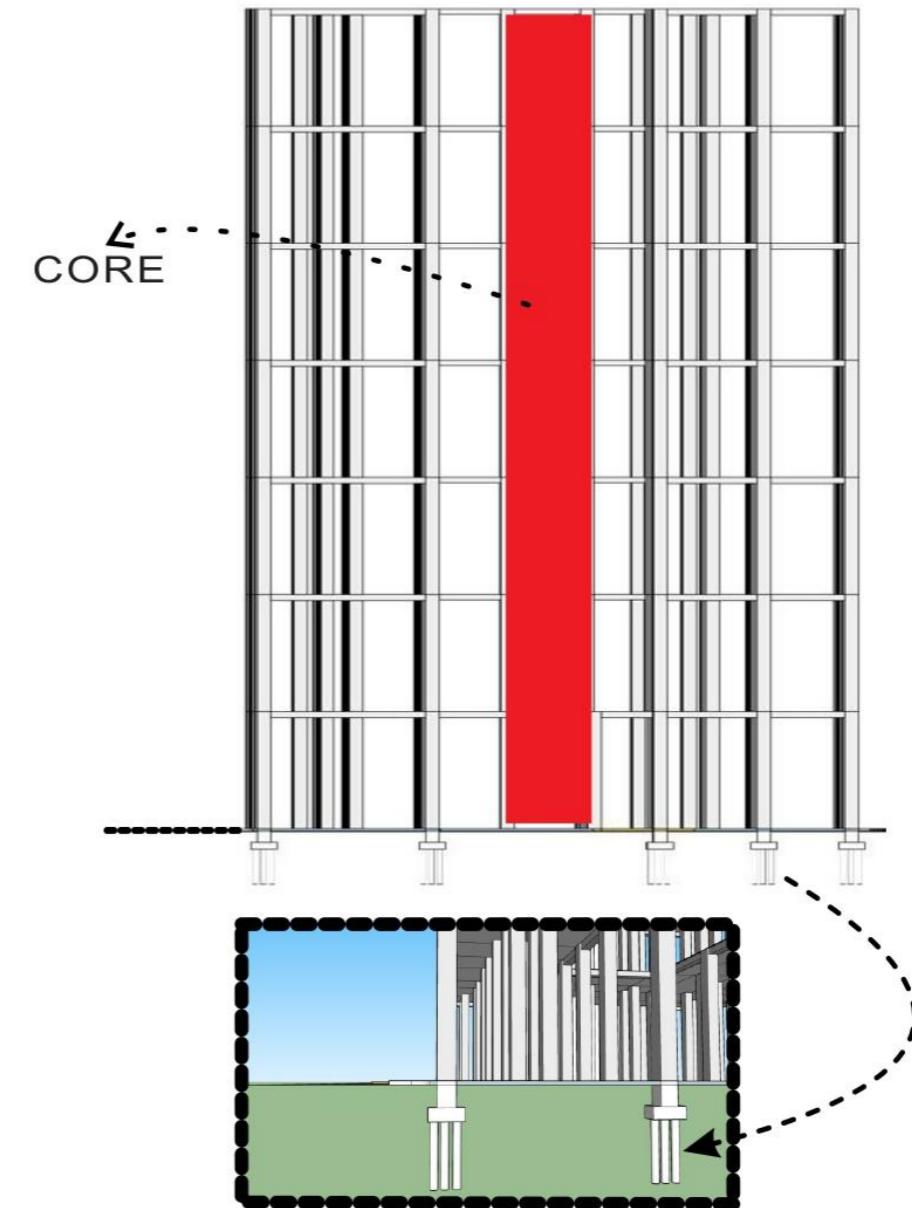


MODUL GRID


MODUL GRID Lt1

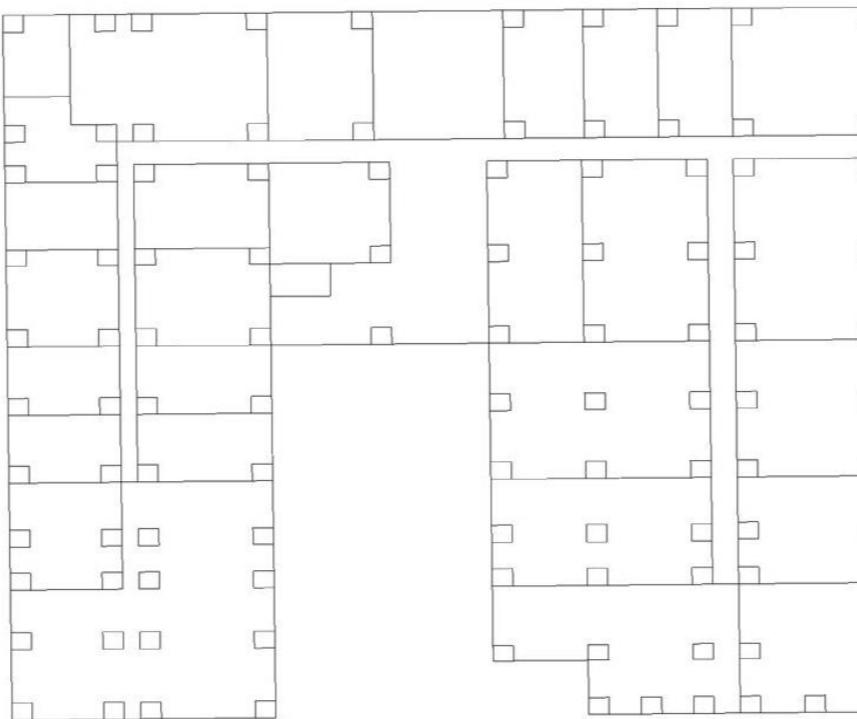

MODUL GRID Lt2

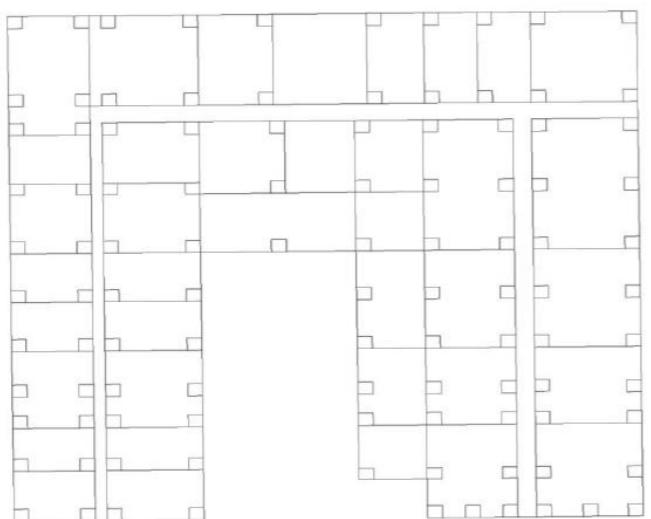

MODUL GRID 3-6




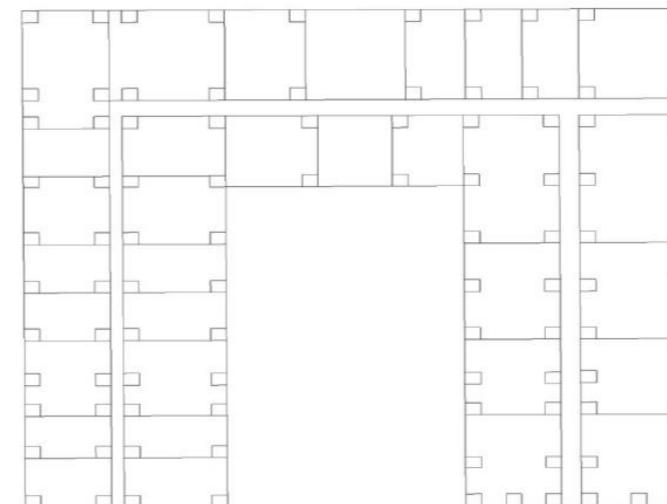




SKEMATIK BANGUNAN



ZONIN VERTIKAL DAN HORIZONTAL

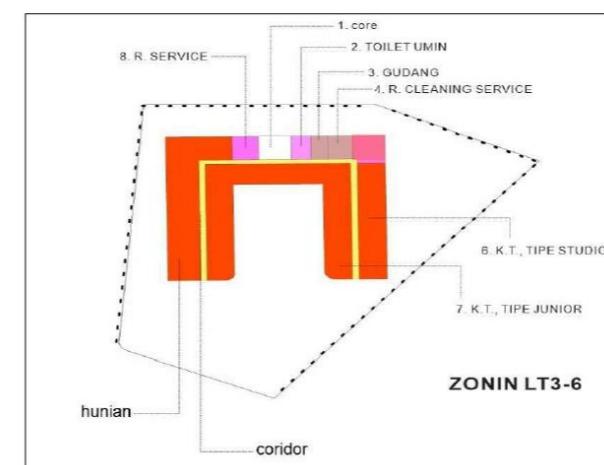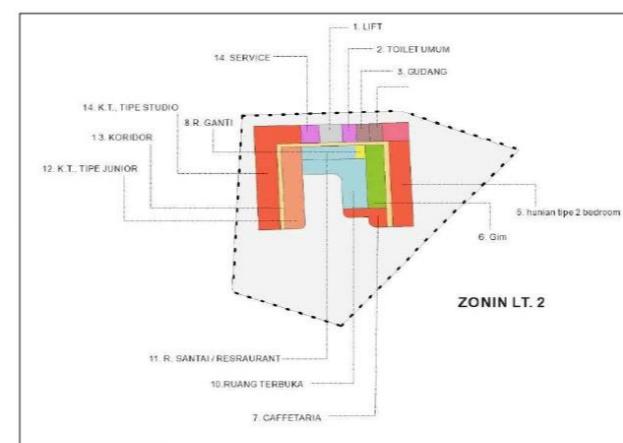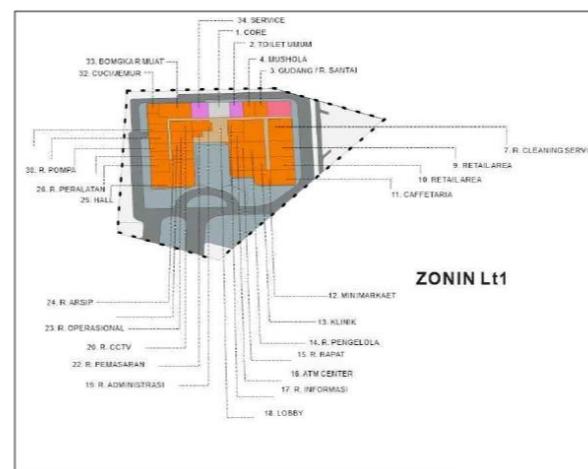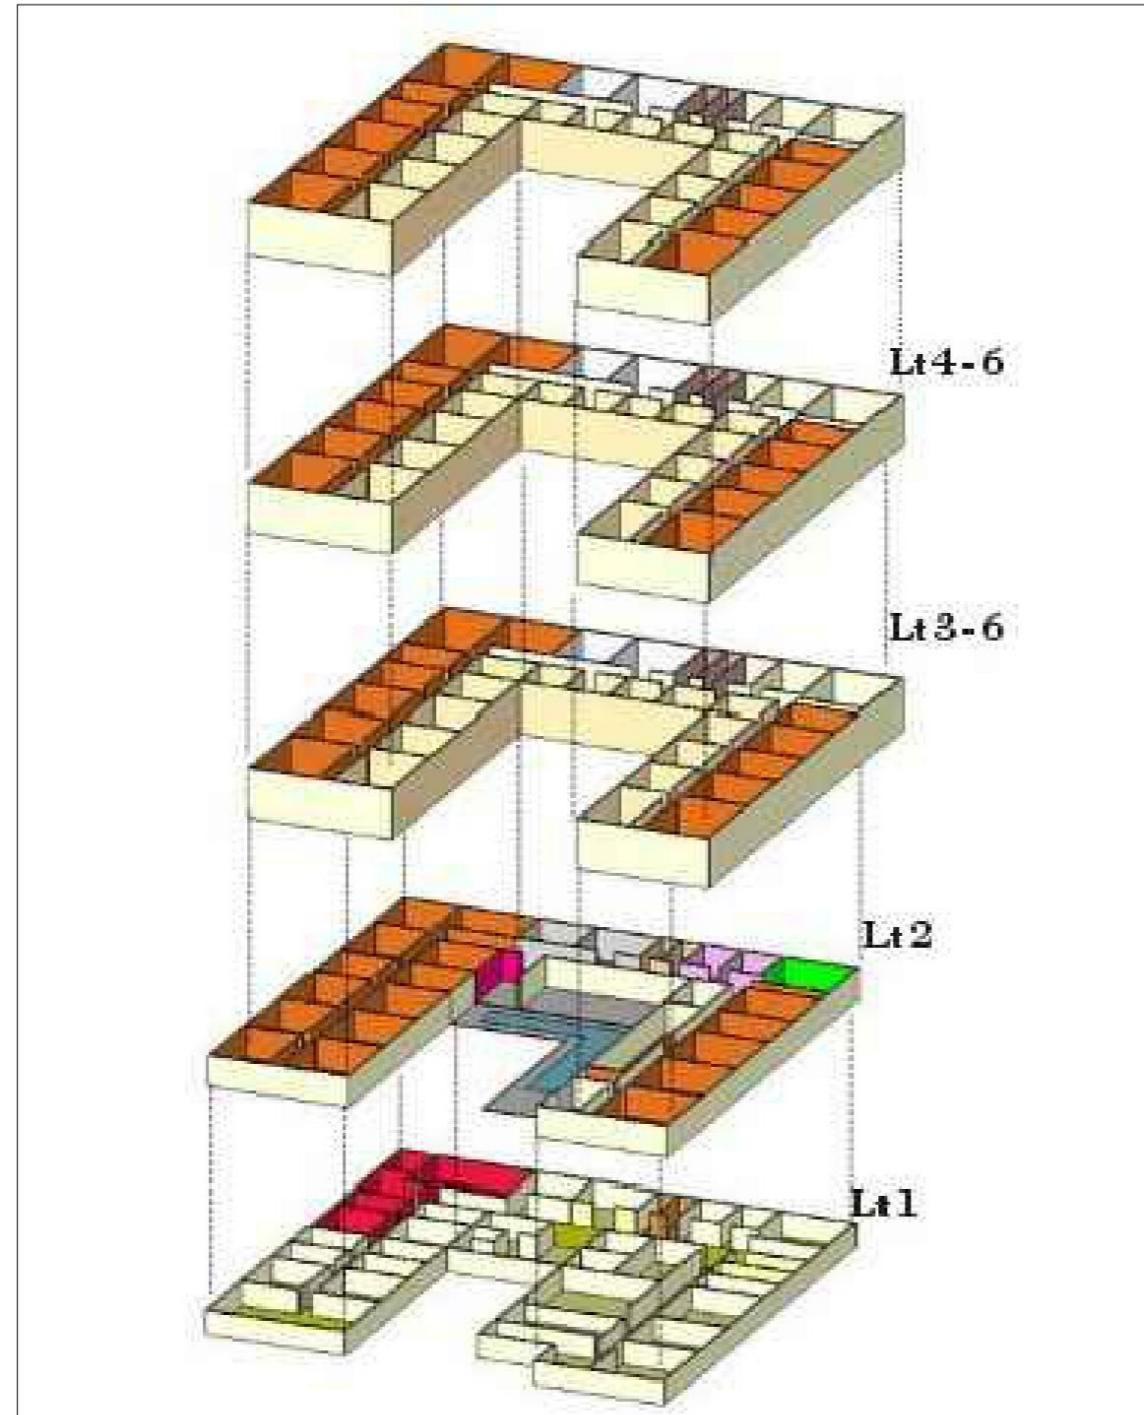

SKRIPSI
ARSITEKTUR
2022

APARTEMEN KOTA MALANG

TEMA SKRIPSI ARSITEKTUR

ARSITEKTUR HI-TECH

DOSEN PEMBIMBING

Dr. Debby Budi Susanti S.T M.T

Redi Sigit Febrianto S.T M.T

NAMA/NIM MAHASISWA

JOOO PAULO C. GOMES
1622021

CATATAN

PENGESAHAN

NAMA GAMBAR


ZONING

SKALA

1 : 20

NOMER LEMBAR

ZONIN MIKRO

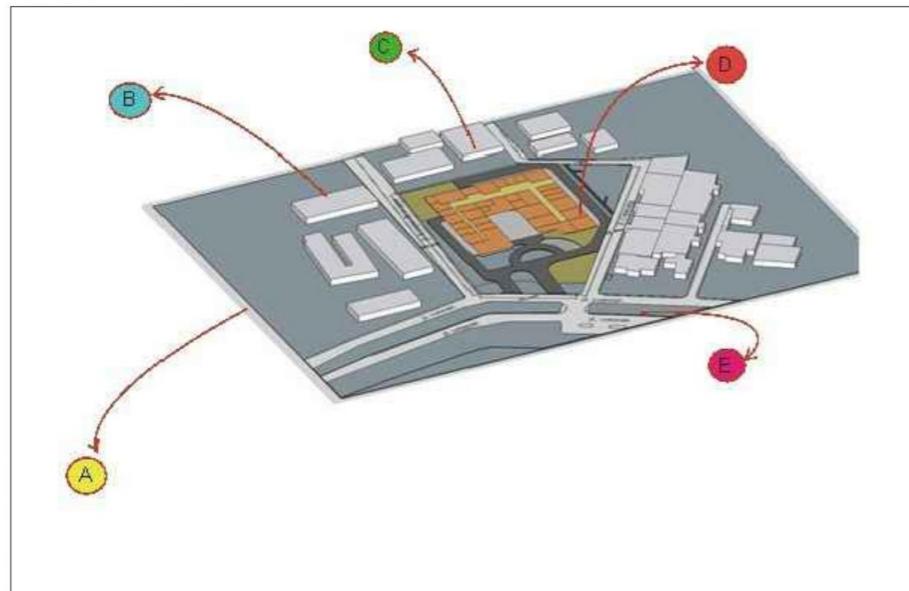




A. UB

B. SEKOLAH SMA

C. PERMUKIMAN

D. SITE


E. JLN VETERAN

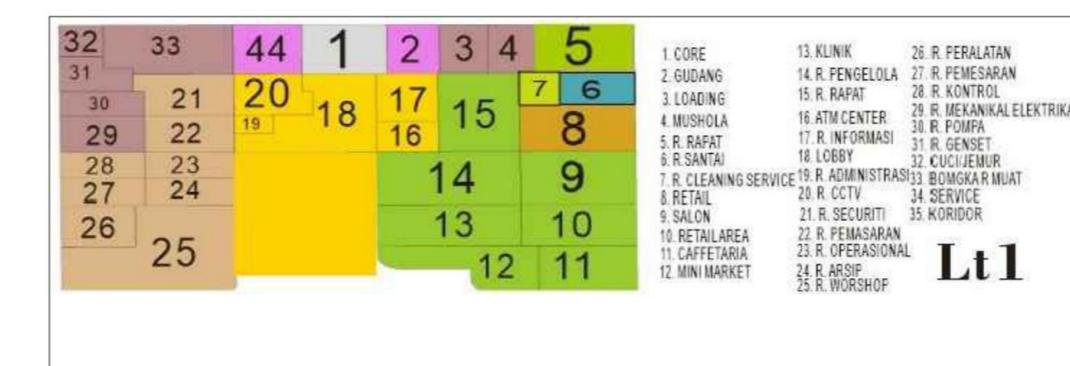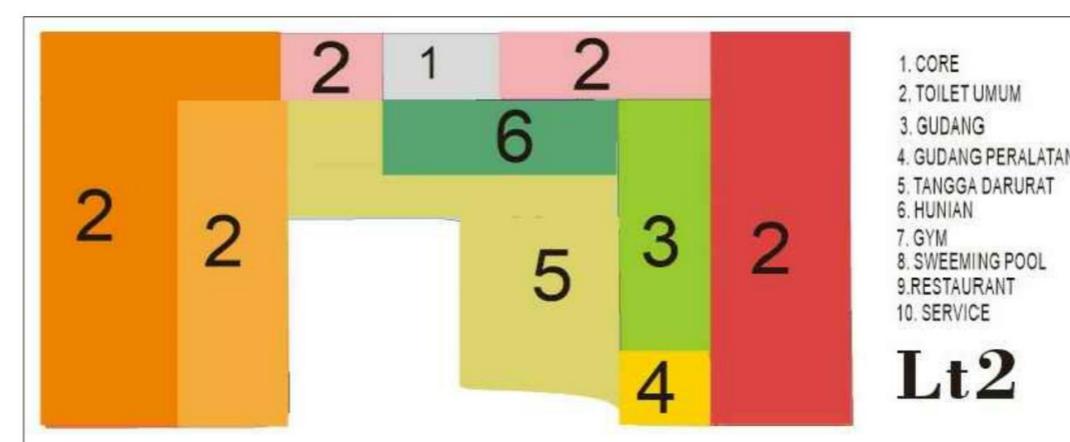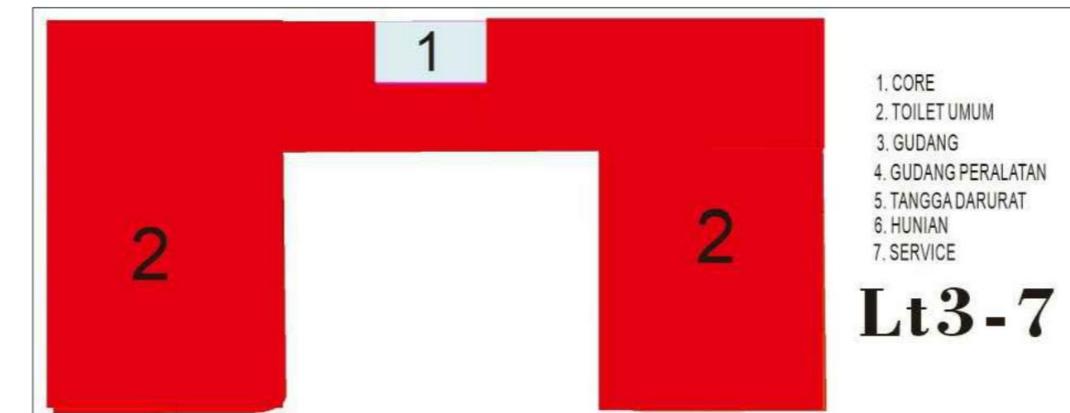


SKRIPSI ARSITEKTUR 2022
APARTEMEN KOTA MALANG
TEMA SKRIPSI ARSITEKTUR
ARSITEKTUR HI-TECH
DOSEN PEMBIMBING
Dr. Debby Budi Susanti S.T M.T
Redi Sigit Febrianto S.T M.T
NAMA/NIM MAHASISWA
JOAO PAULO C. GOMES 1622021
CATATAN
PENGESAHAN
NAMA GAMBAR
ZONIN MIKRO
SKALA
1 : 20
NOMER LEMBAR

BENTUK MASA BANGUNAN DAN FUNGSI


Bangunan ini memiliki 7 lantai dan lantai 1 fungsinya ada pengelola dan fungsi penunjang dari lantai 2 sudah ada fungsi utama yaitu fungsi hunian dan penunjang, lantai 3 sampai lantai 7 hanya ada fungsi utama ‘hunian’

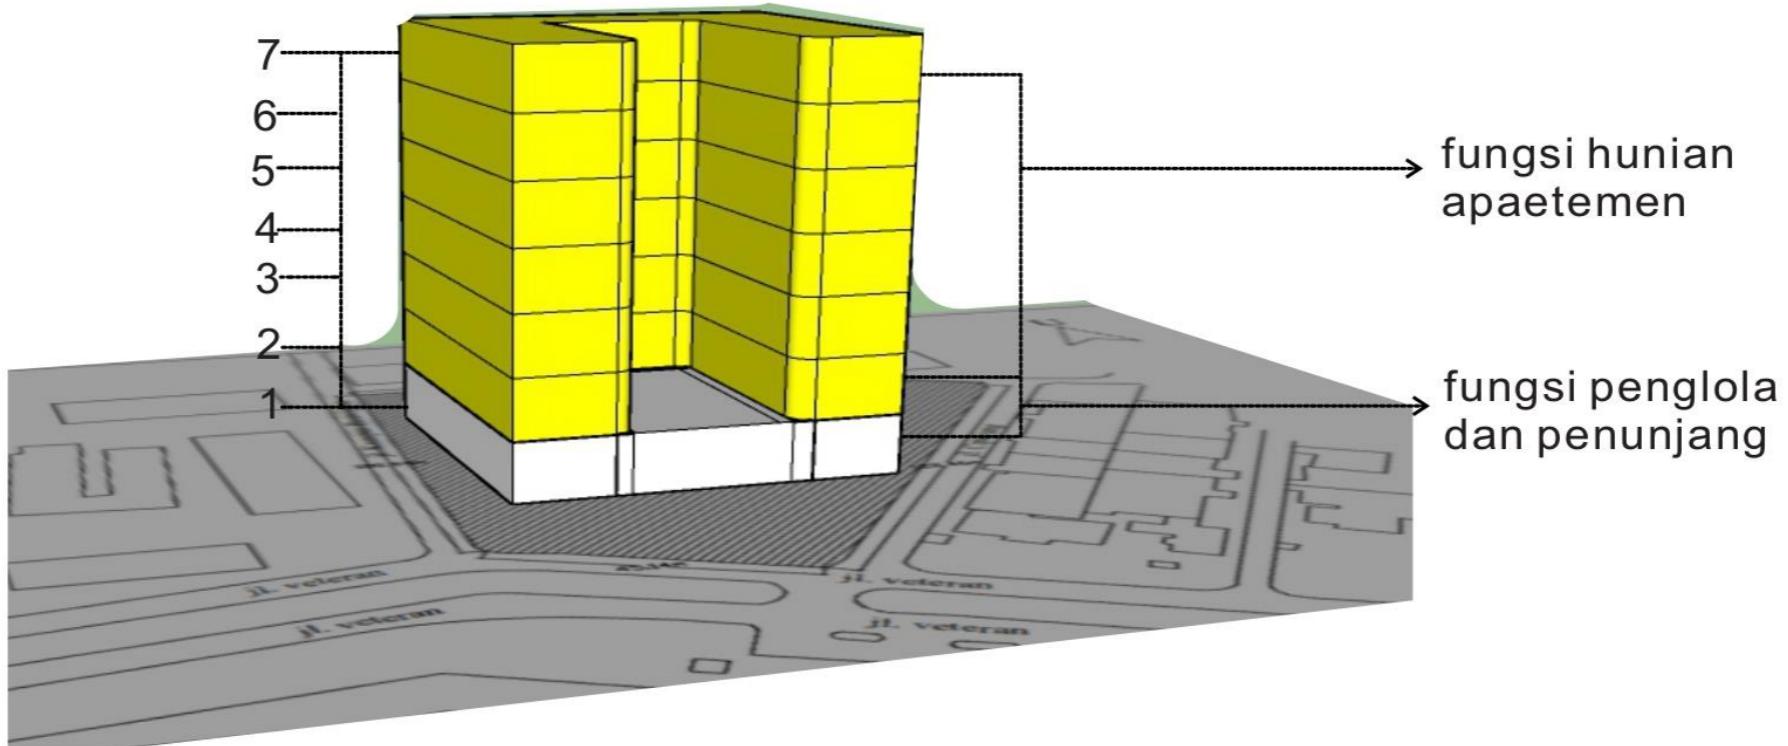


IDE BENTUK BANGUNAN DI AMBIL DARI PERSEGI 4 KOTAK

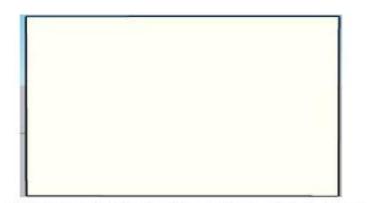


awal bentuk persegi 4 atau kotak

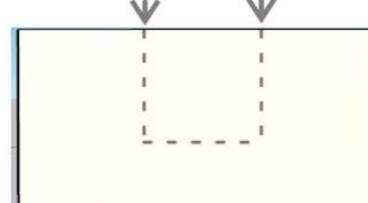

di bagian depan di dorong masuk

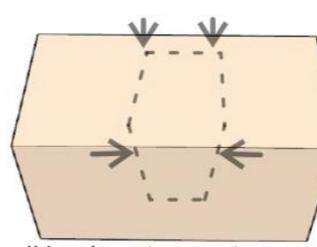

di bagian atasnya tenganya di tekan ke bawah

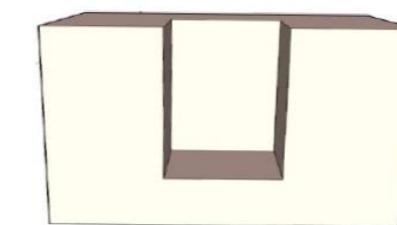


dan ini adalah hasil bentuk akhirnya terlihat seperti huruf U

BENTUK RUANG LUAR




BENTUK RUANG LUAR

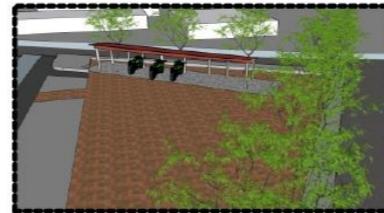

PARKIRAN SEPADA MOTOR
material yang digunakan di parkiran sepeda motor, seperti paving.

TAMAN UNTUK PENGHUNI APARTEMEN
di taman ini saya menaruh kursi taman yang material materialnya 80% dari bahan kayu agar bisa menahan panasnya matahari.

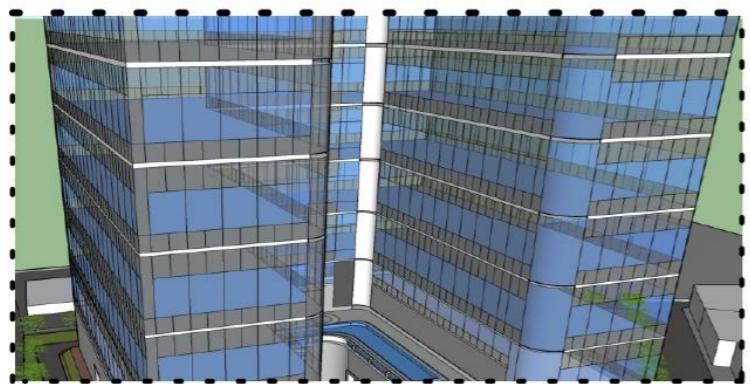

KACA COATING ANTI UV

Kaca coating anti UV merupakan kaca yang melapisi coating penangkal matahari sehingga meskipun tanpa AC suhu di dalam ruangan tetap terjaga



PARKIRAN SEMENTARA

material yang dipassang di di parkirang sementara menggunakan paving.

TAMPAK BANGUNAN



TAMPAK BELAKANG




TAMPAK SAMPING



GAMBAR PERANCANGAN



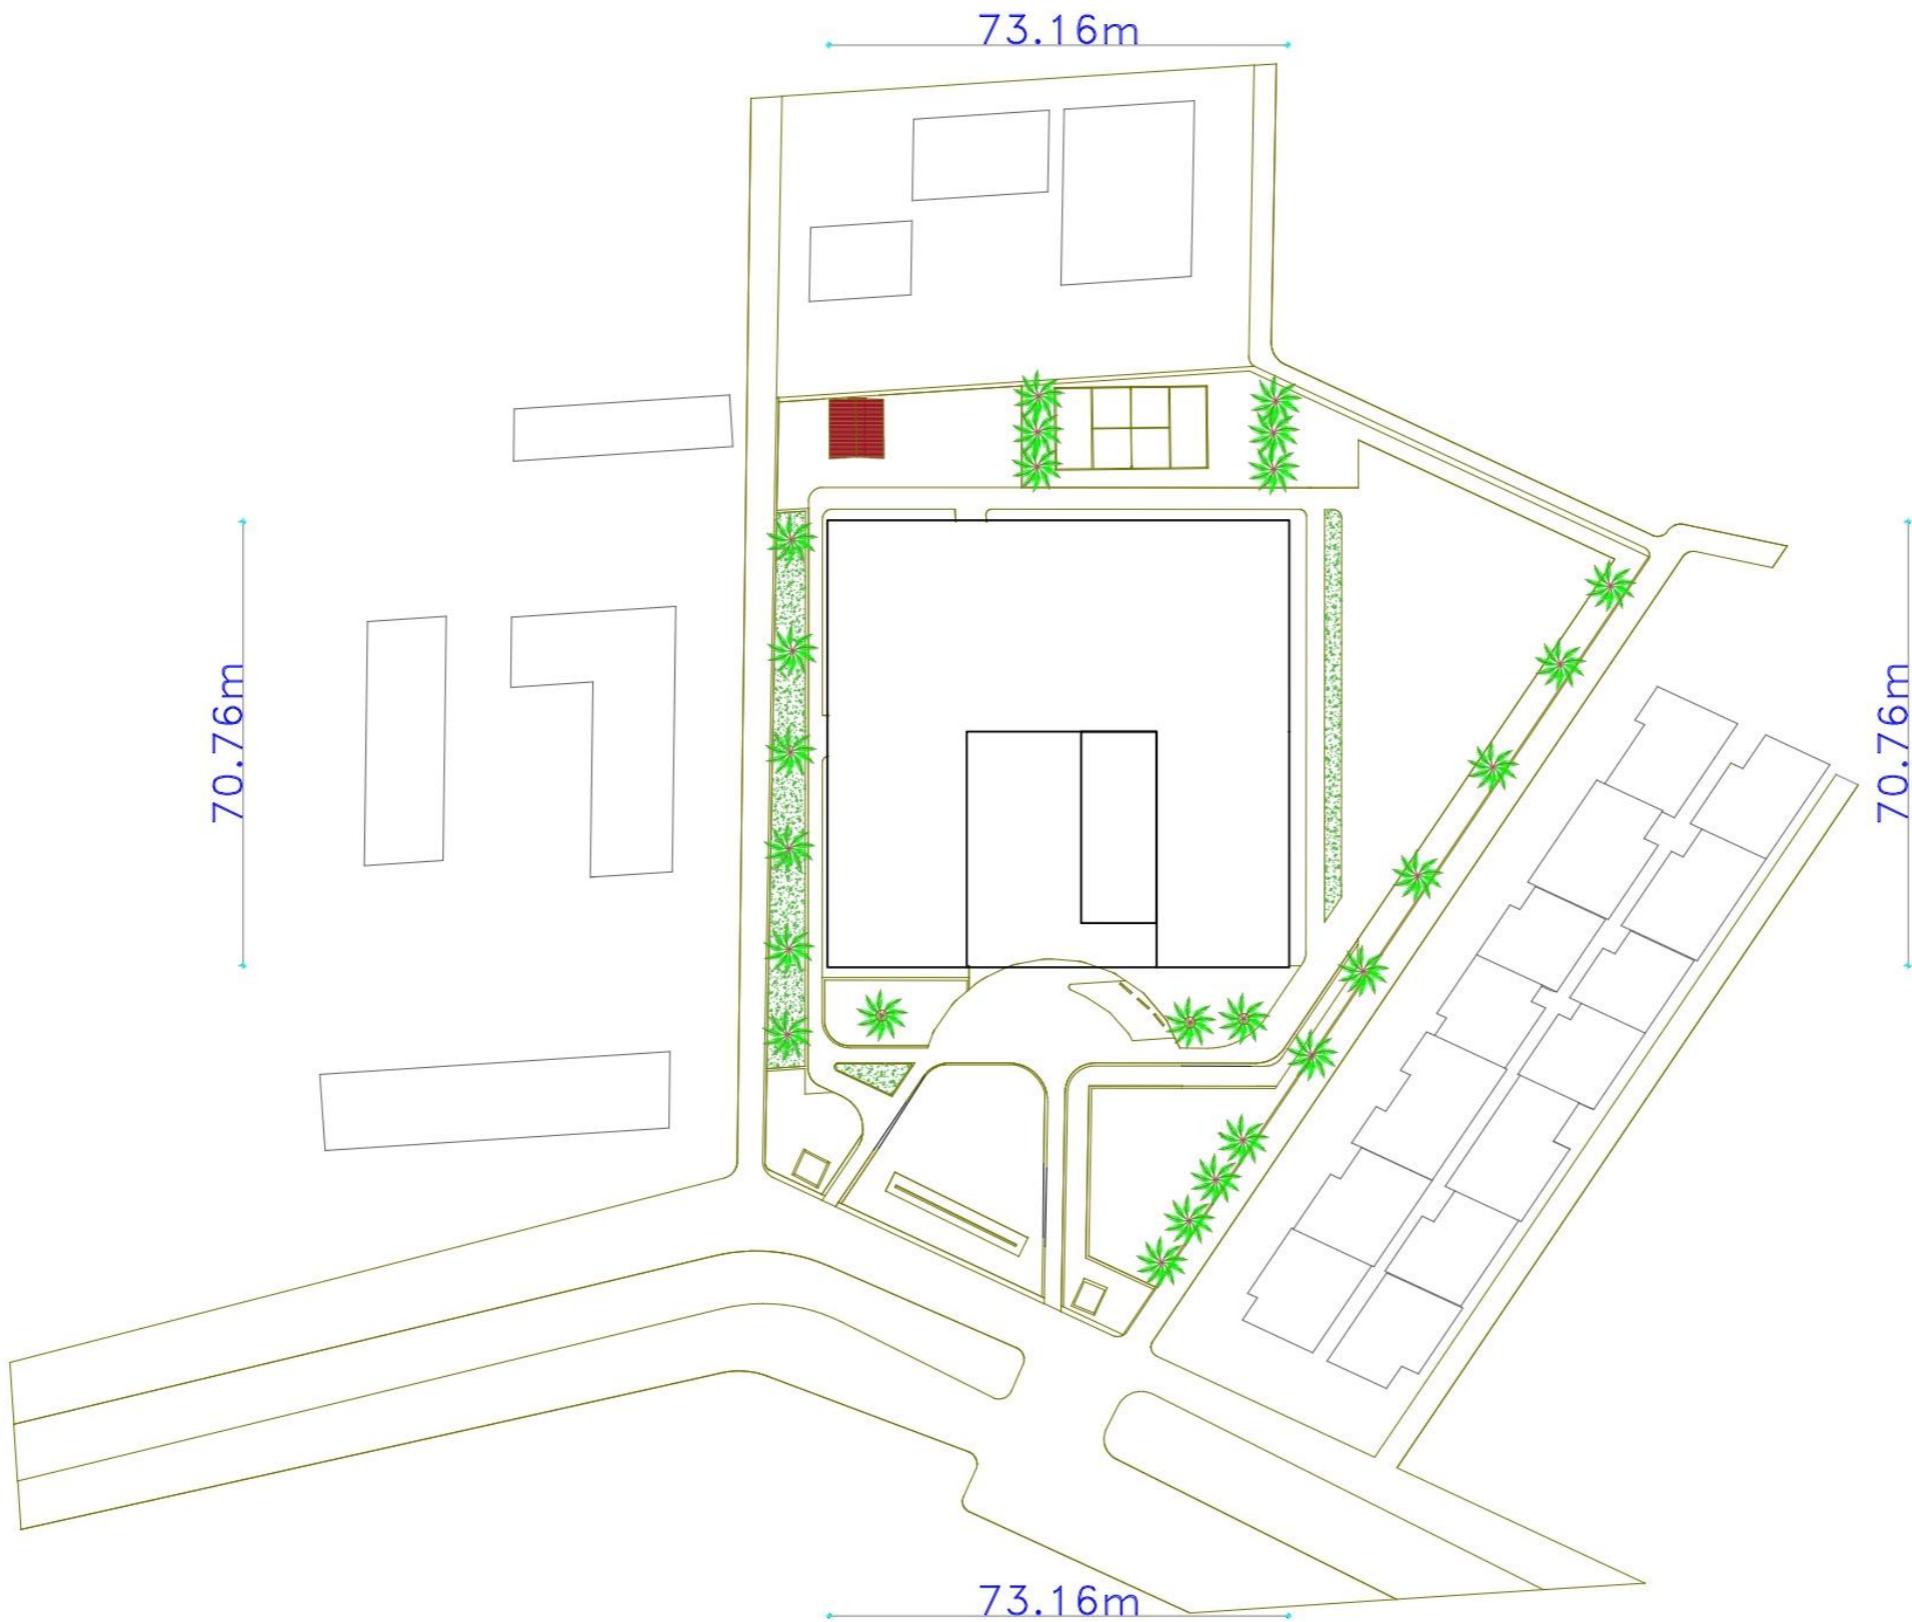

01 SITE PLAN
SKALA 1:200

STUDIO SKRIPSI ARSTEKTRUR	Calmeen/USER/Downloaded/2020_Noga_arsteekturung
TAHUN 2020	
JUDUL-TEMA SKRIPSI:	
NAMA:	
Aaaaaa Bbbbbbb Ccccccc Dddddd	
NIM: 1822000	
DOSEN PEMBIMBING:	
1.	
2.	
STAMPEL VALIDASI:	NOMOR LBR:




02

LAYOUT PLAN

- SKALA 1:200

1:200

DENAH

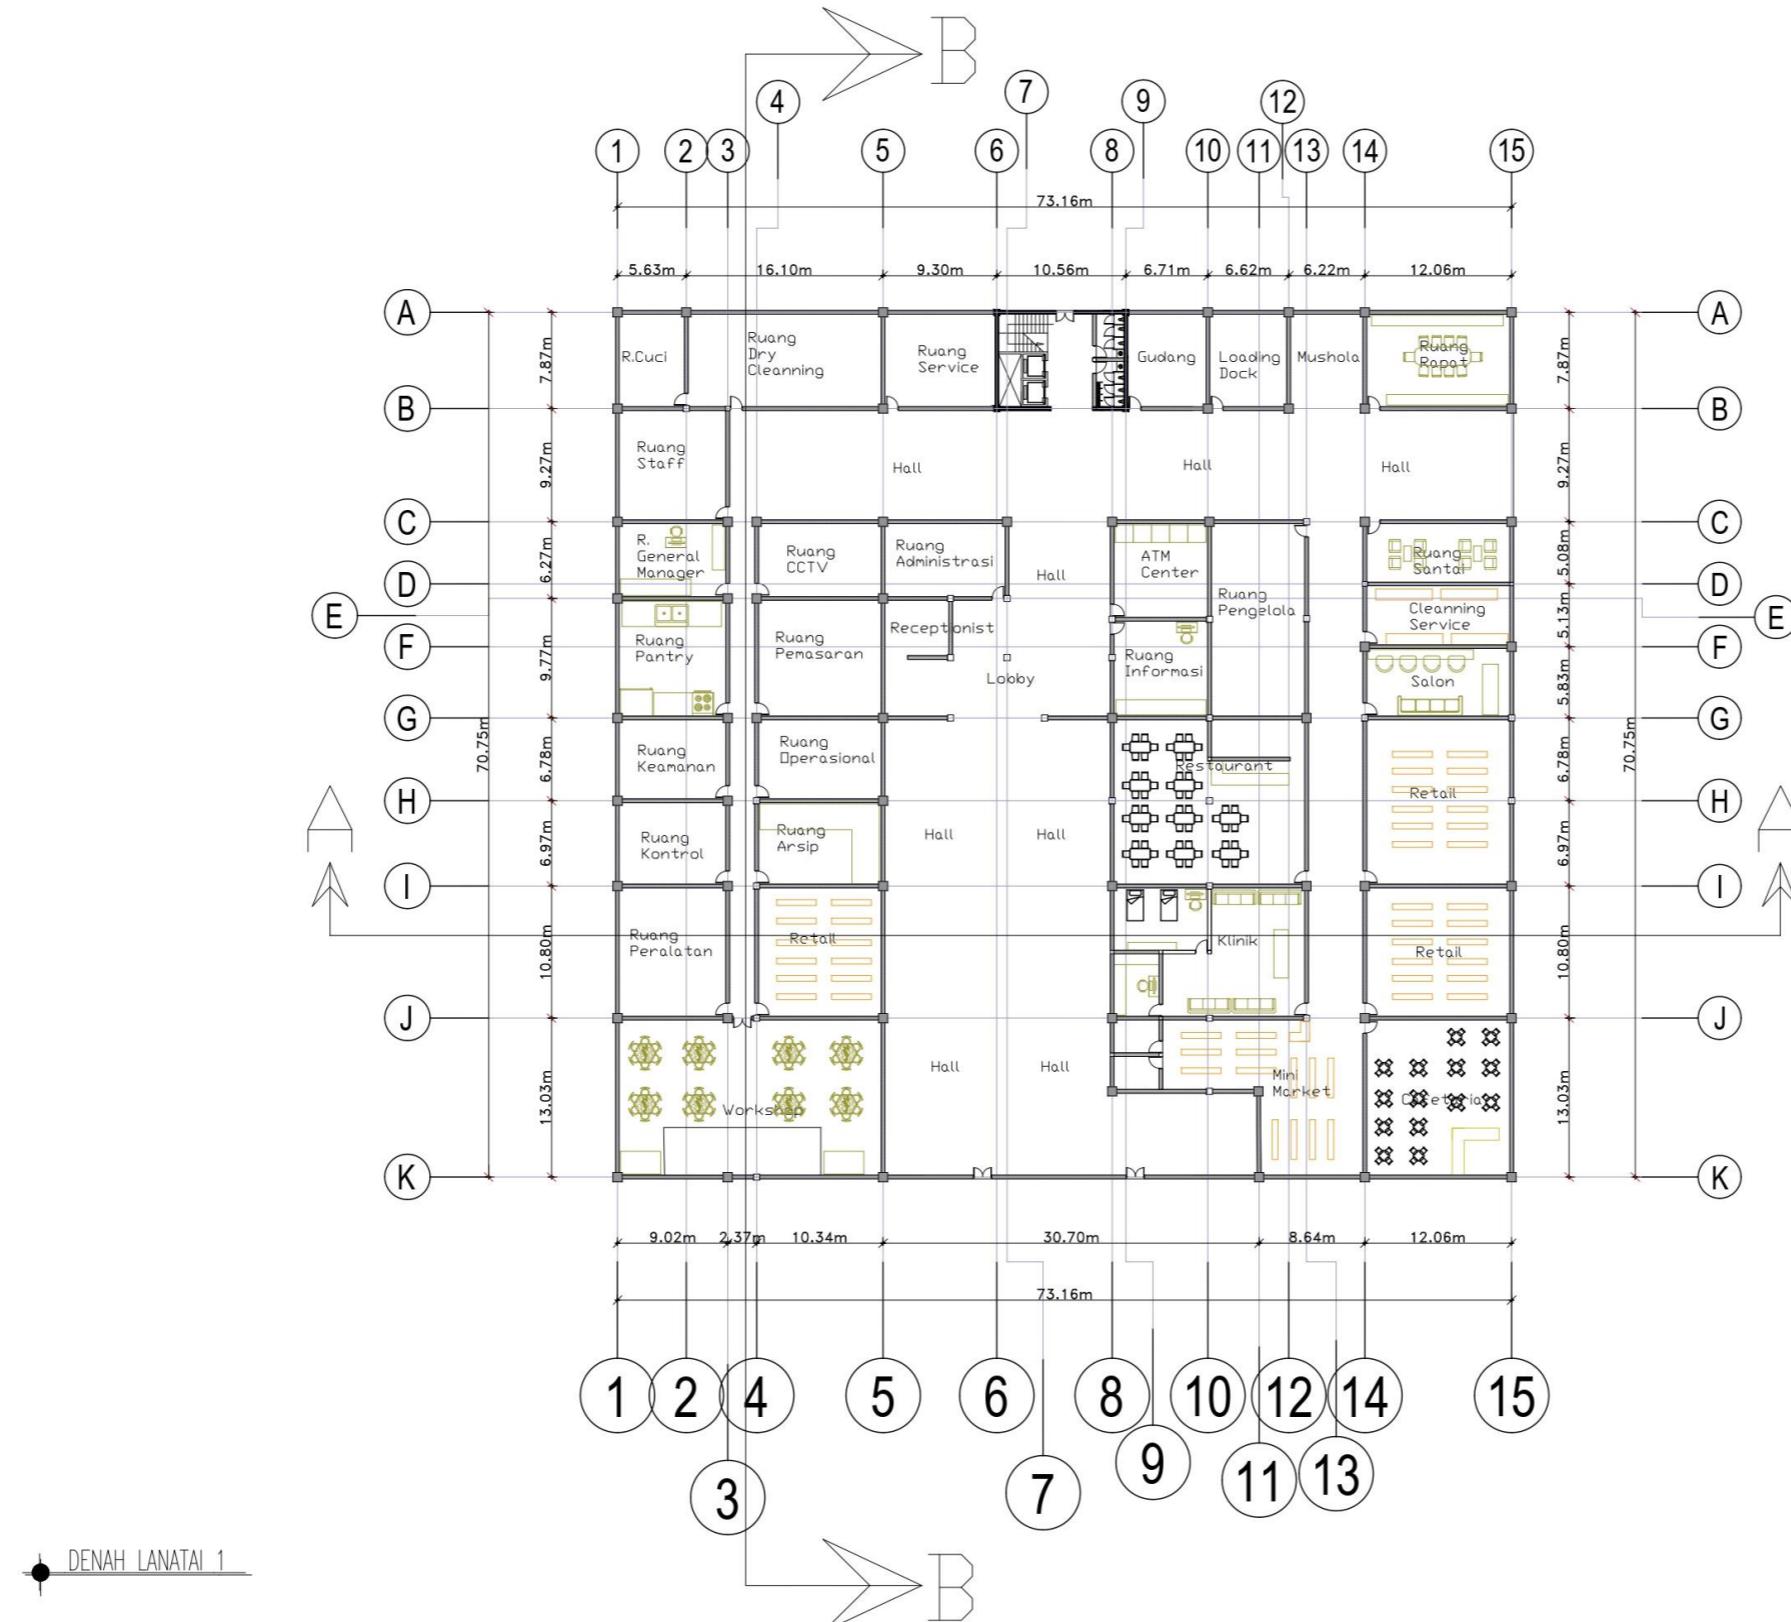

DENAH LANATAI 1

SKRIPSI
ARSITEKTUR
2022

APARTEMEN KOTA MALANG

TEMA SKRIPSI ARSITEKTUR

ARSITEKTUR HI-TECH

DOSEN PEMBIMBING

Dr. Debby Budi Susanti S.T M.T
Redi Sigit Febrianto S.T M.T

NAMA/NIM MAHASISWA

JOAO PAULO C. GOMES
1622021

CATATAN

PENGESAHAN

NAMA GAMBAR

DENAH LANTAI 1

SKALA

1 : 20

NOMER LEMBAR

**SKRIPSI
ARSITEKTUR
2022**

APARTEMEN KOTA MALANG

TEMA SKRIPSI ARSITEKTUR

ARSITEKTUR HI-TECH

DOSEN PEMBIMBING

Dr. Debby Budi Susanti S.T M.T

Redi Sigit Febrianto S.T M.T

NAMA/NIM MAHASISWA

JOAO PAULO C. GOMES
1622021

CATATAN

PENGESAHAN


NAMA GAMBAR

DENAH LT 2

SKALA

1 : 20

NOMER LEMBAR

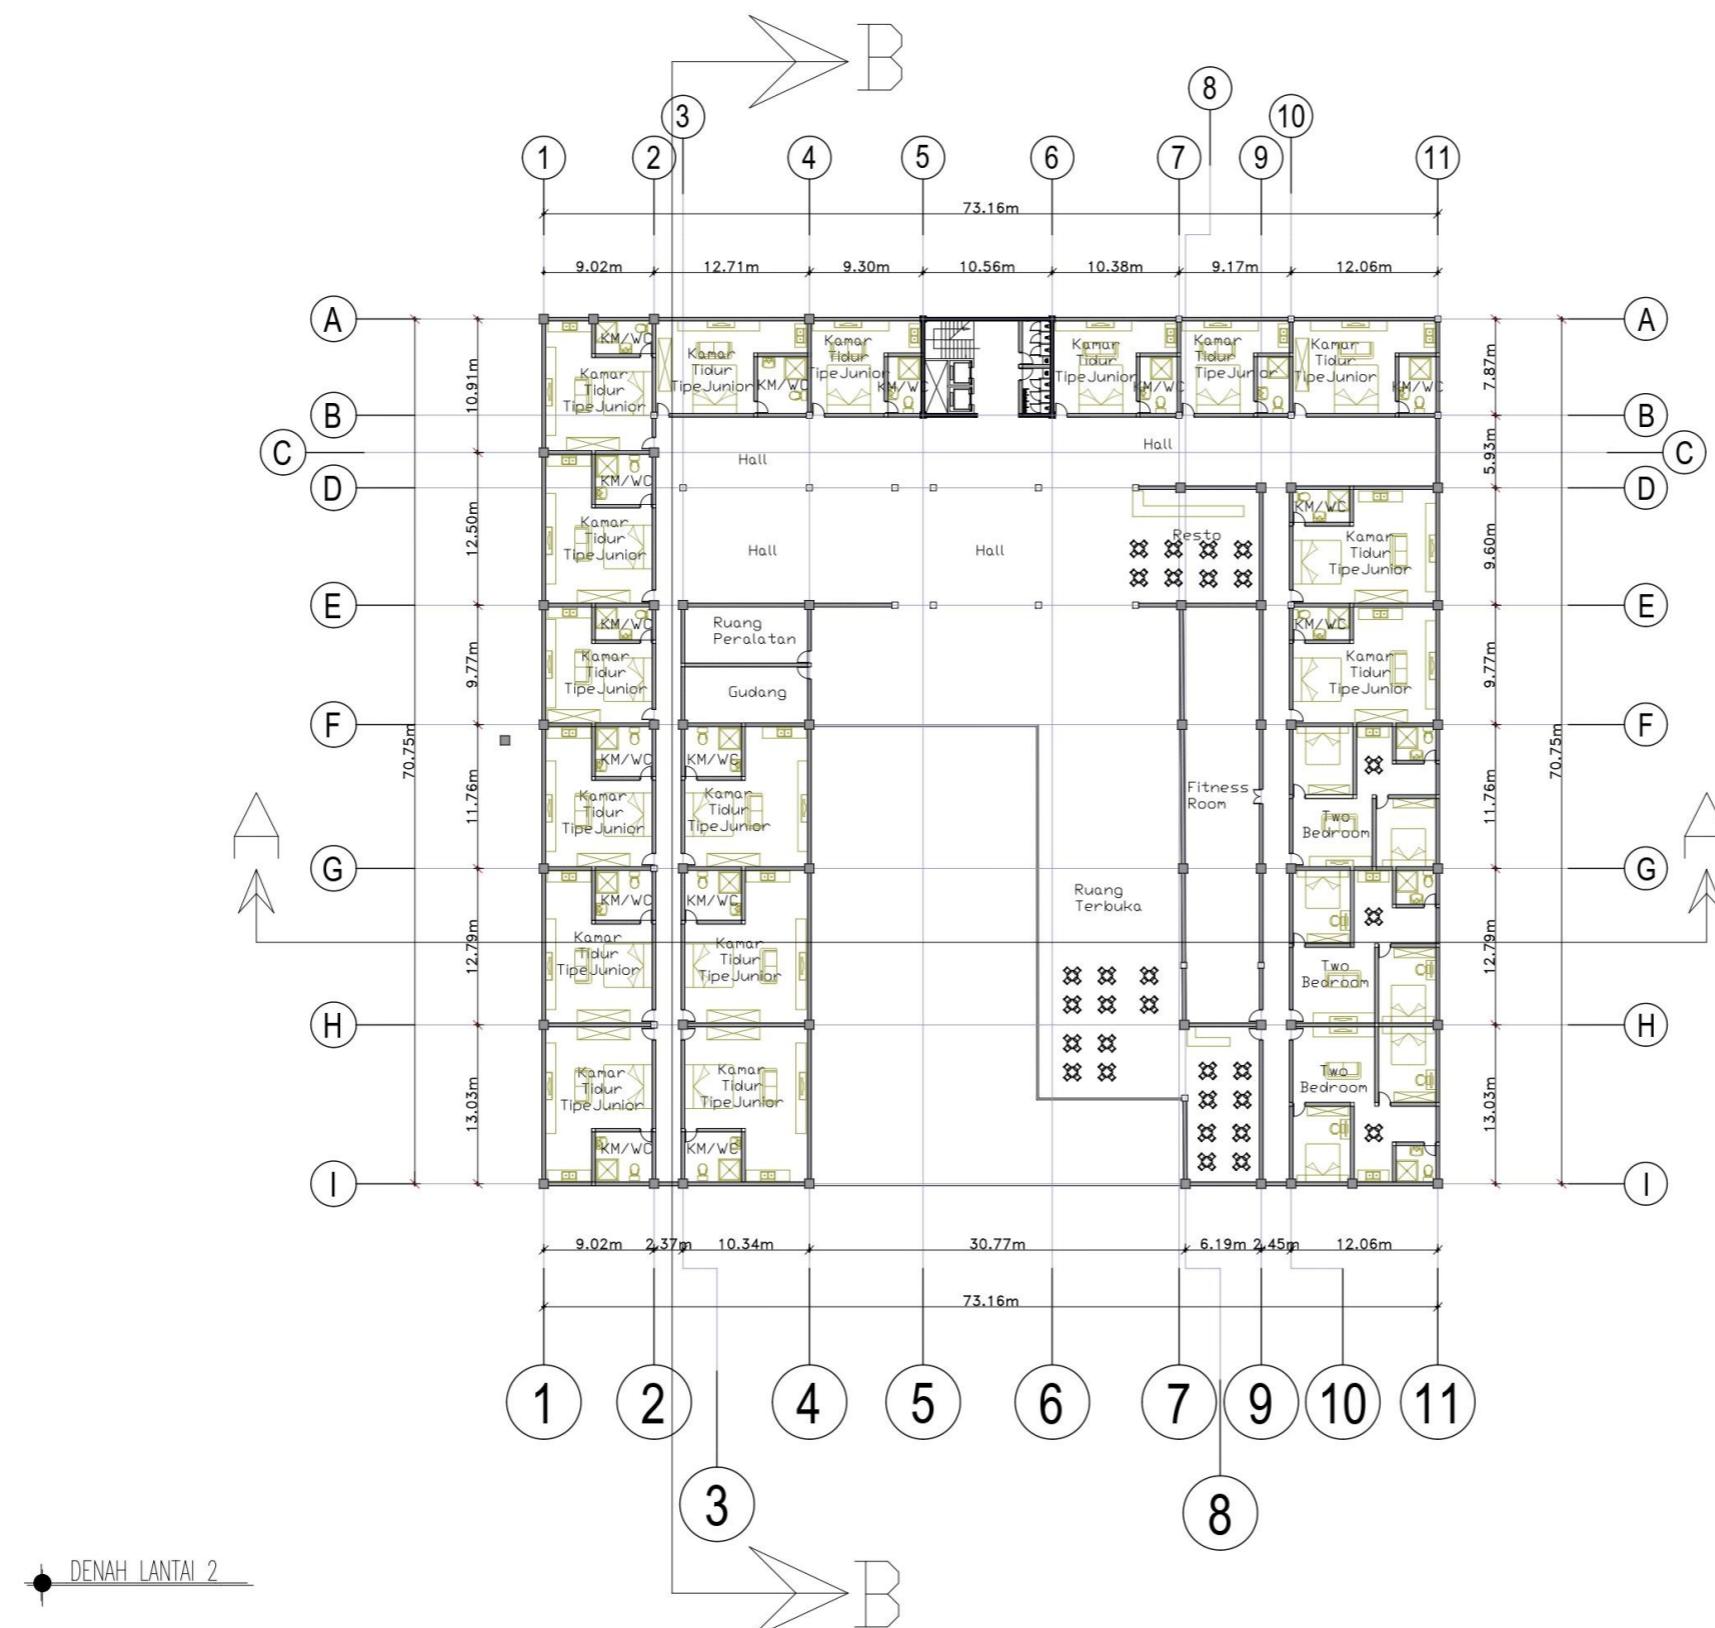

SKRIPSI
ARSITEKTUR
2022

APARTEMEN KOTA MALANG

TEMA SKRIPSI ARSITEKTUR

ARSITEKTUR HI-TECH

DOSSEN PEMBIMBING

Dr. Debby Budi Susanti S.T M.T

Redi Sigit Febrianto S.T M.T

NAMA/NIM MAHASISWA

JOAO PAULO C. GOMES
1622021

CATATAN

PENGESAHAN

BENTUK BANGUNAN


NAMA GAMBAR

DENAH LT 3

SKALA

1 : 20

NOMER LEMBAR

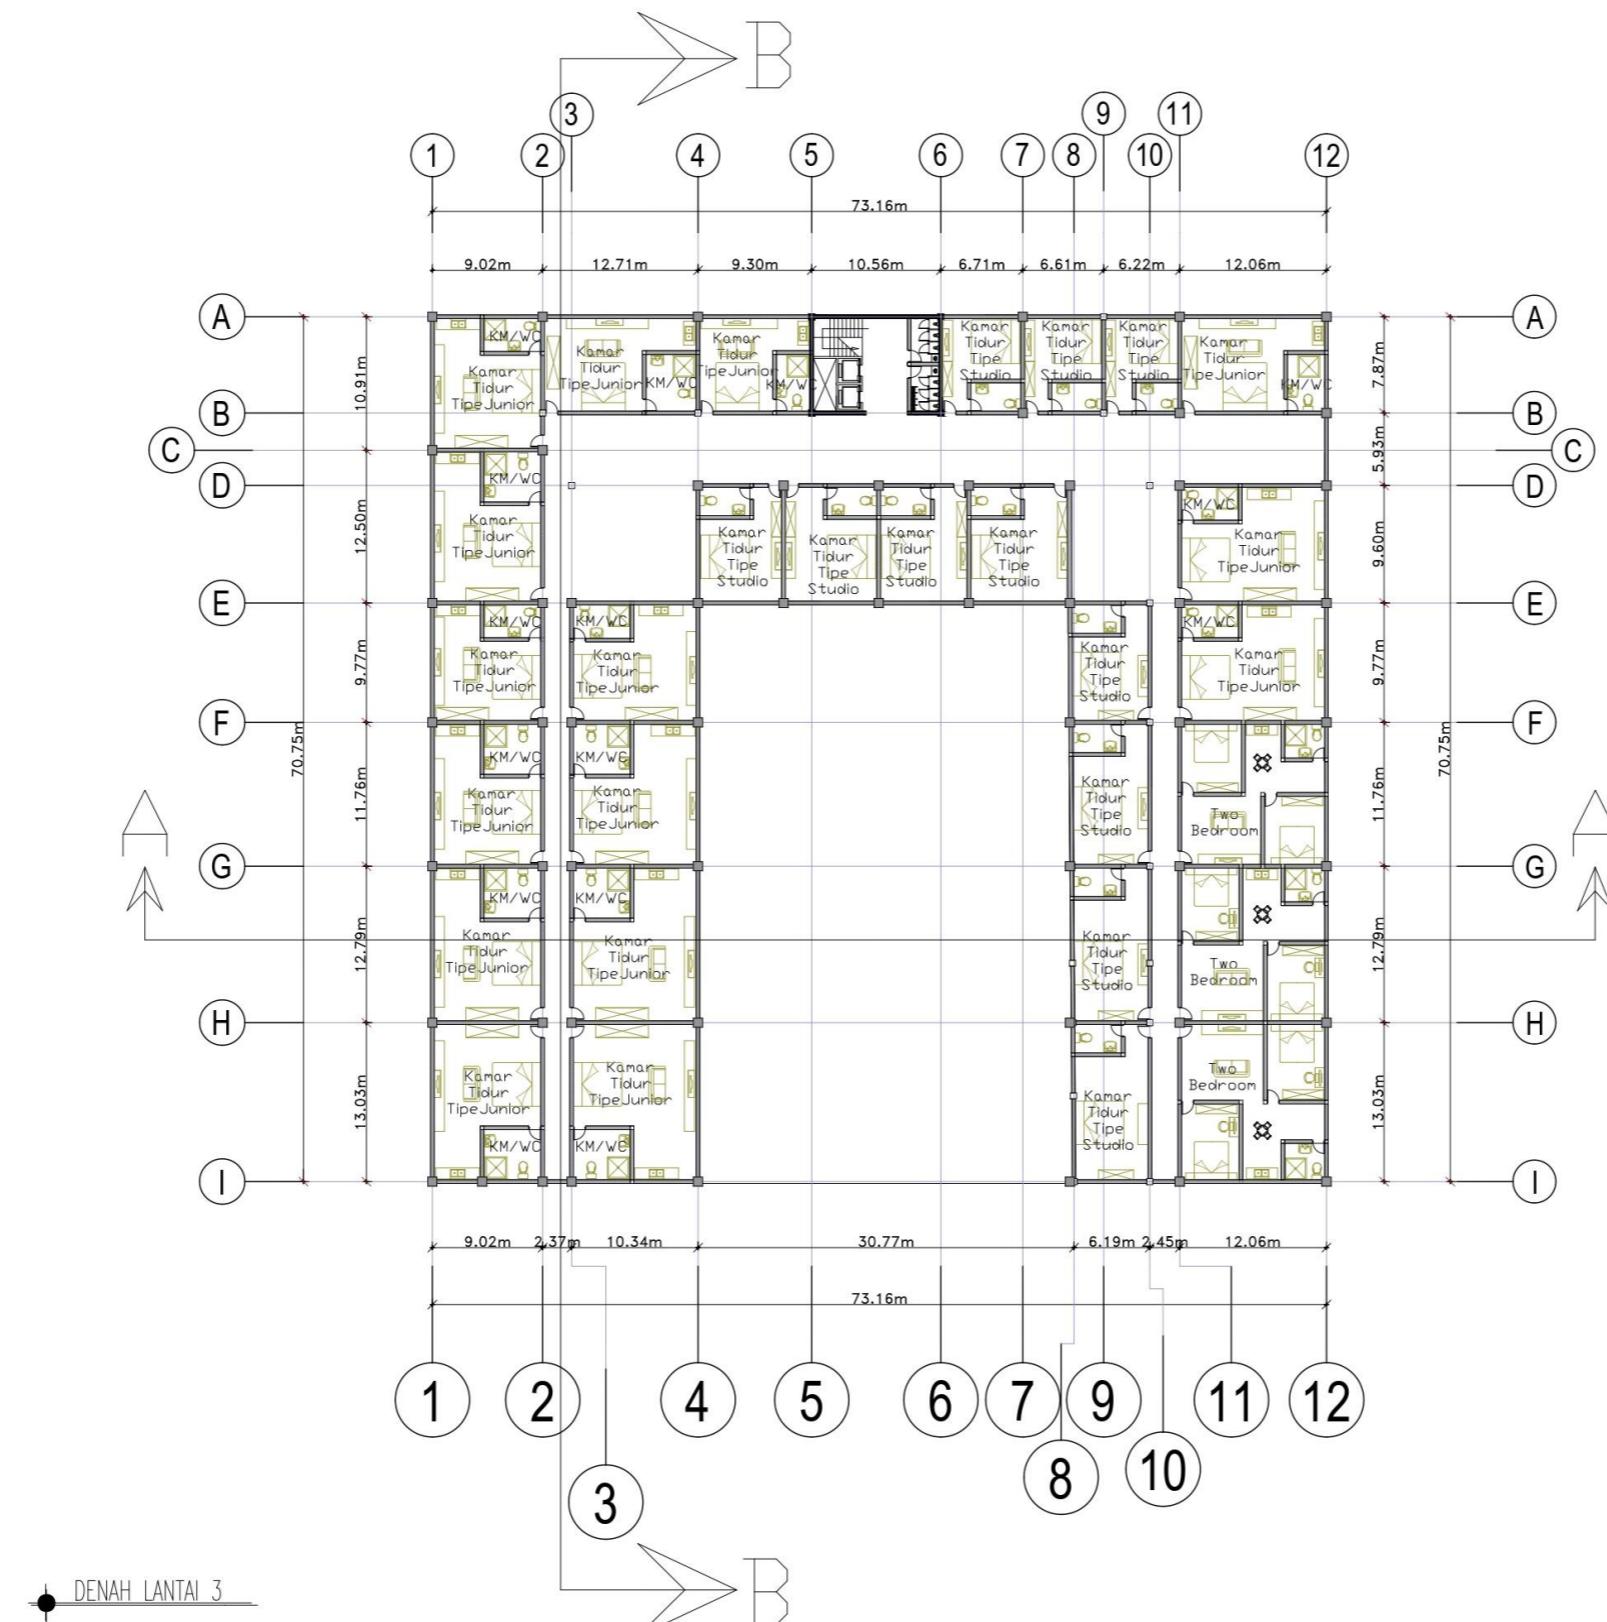

**SKRIPSI
ARSITEKTUR
2022**

APARTEMEN KOTA MALANG

TEMA SKRIPSI ARSITEKTUR

ARSITEKTUR HI-TECH

DOSEN PEMBIMBING

Dr. Debby Budi Susanti S.T M.T

Redi Sigit Febrianto S.T M.T

NAMA/NIM MAHASISWA

JOAO PAULO C. GOMES
1622021

CATATAN

PENGESAHAN


NAMA GAMBAR

DENAH LT4

SKALA

1 : 20

NOMER LEMBAR

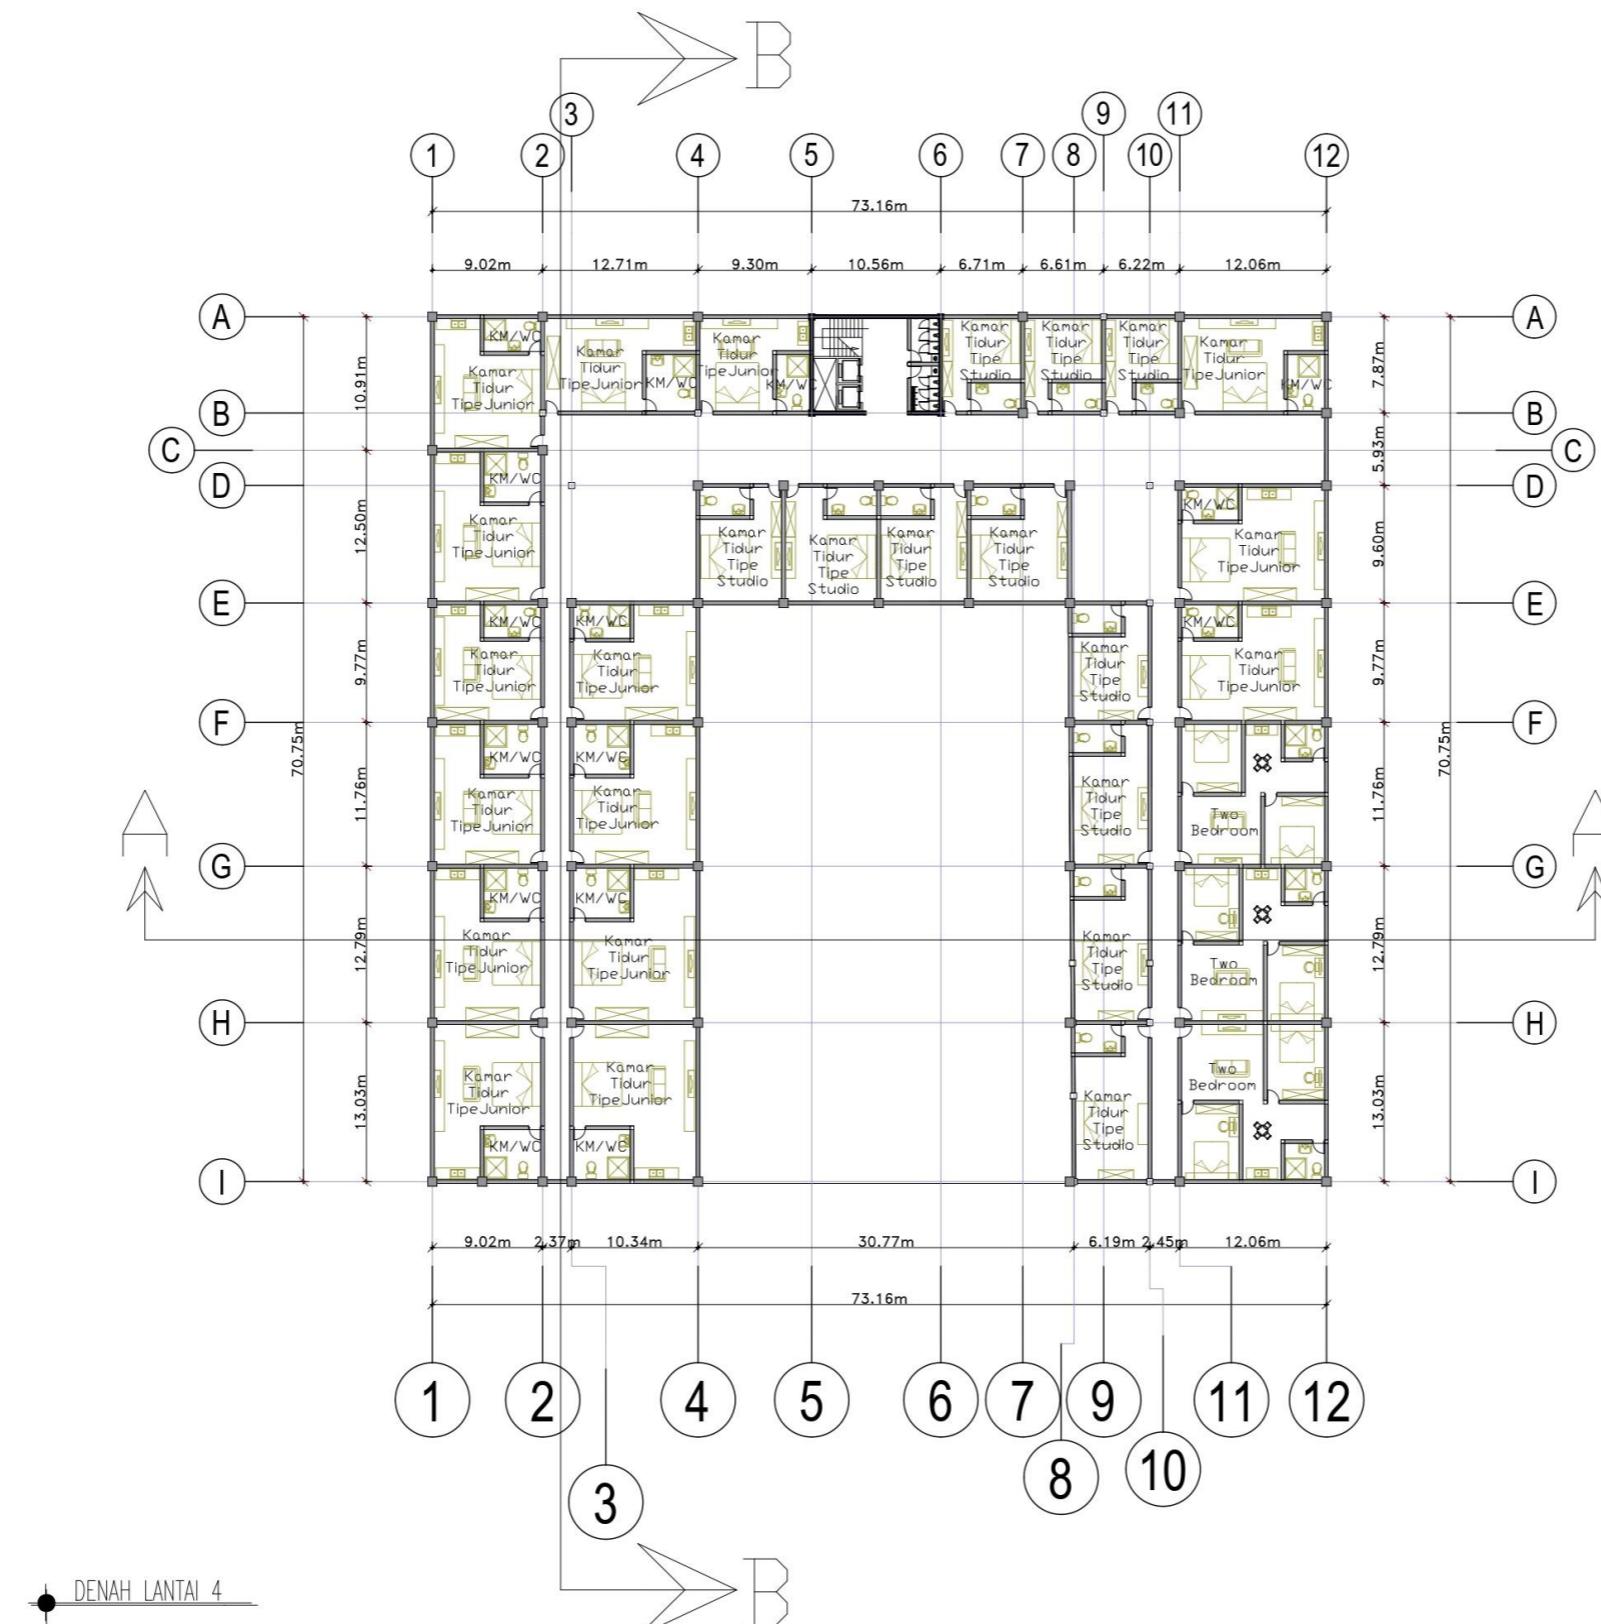

SKRIPSI
ARSITEKTUR
2022

APARTEMEN KOTA MALANG

TEMA SKRIPSI ARSITEKTUR

ARSITEKTUR HI-TECH

DOSSEN PEMBIMBING

Dr. Debby Budi Susanti S.T M.T

Redi Sigit Febrianto S.T M.T

NAMA/NIM MAHASISWA

JOAO PAULO C. GOMES
1622021

CATATAN

PENGESAHAN


NAMA GAMBAR

DENAH LT4

SKALA

1 : 20

NOMER LEMBAR

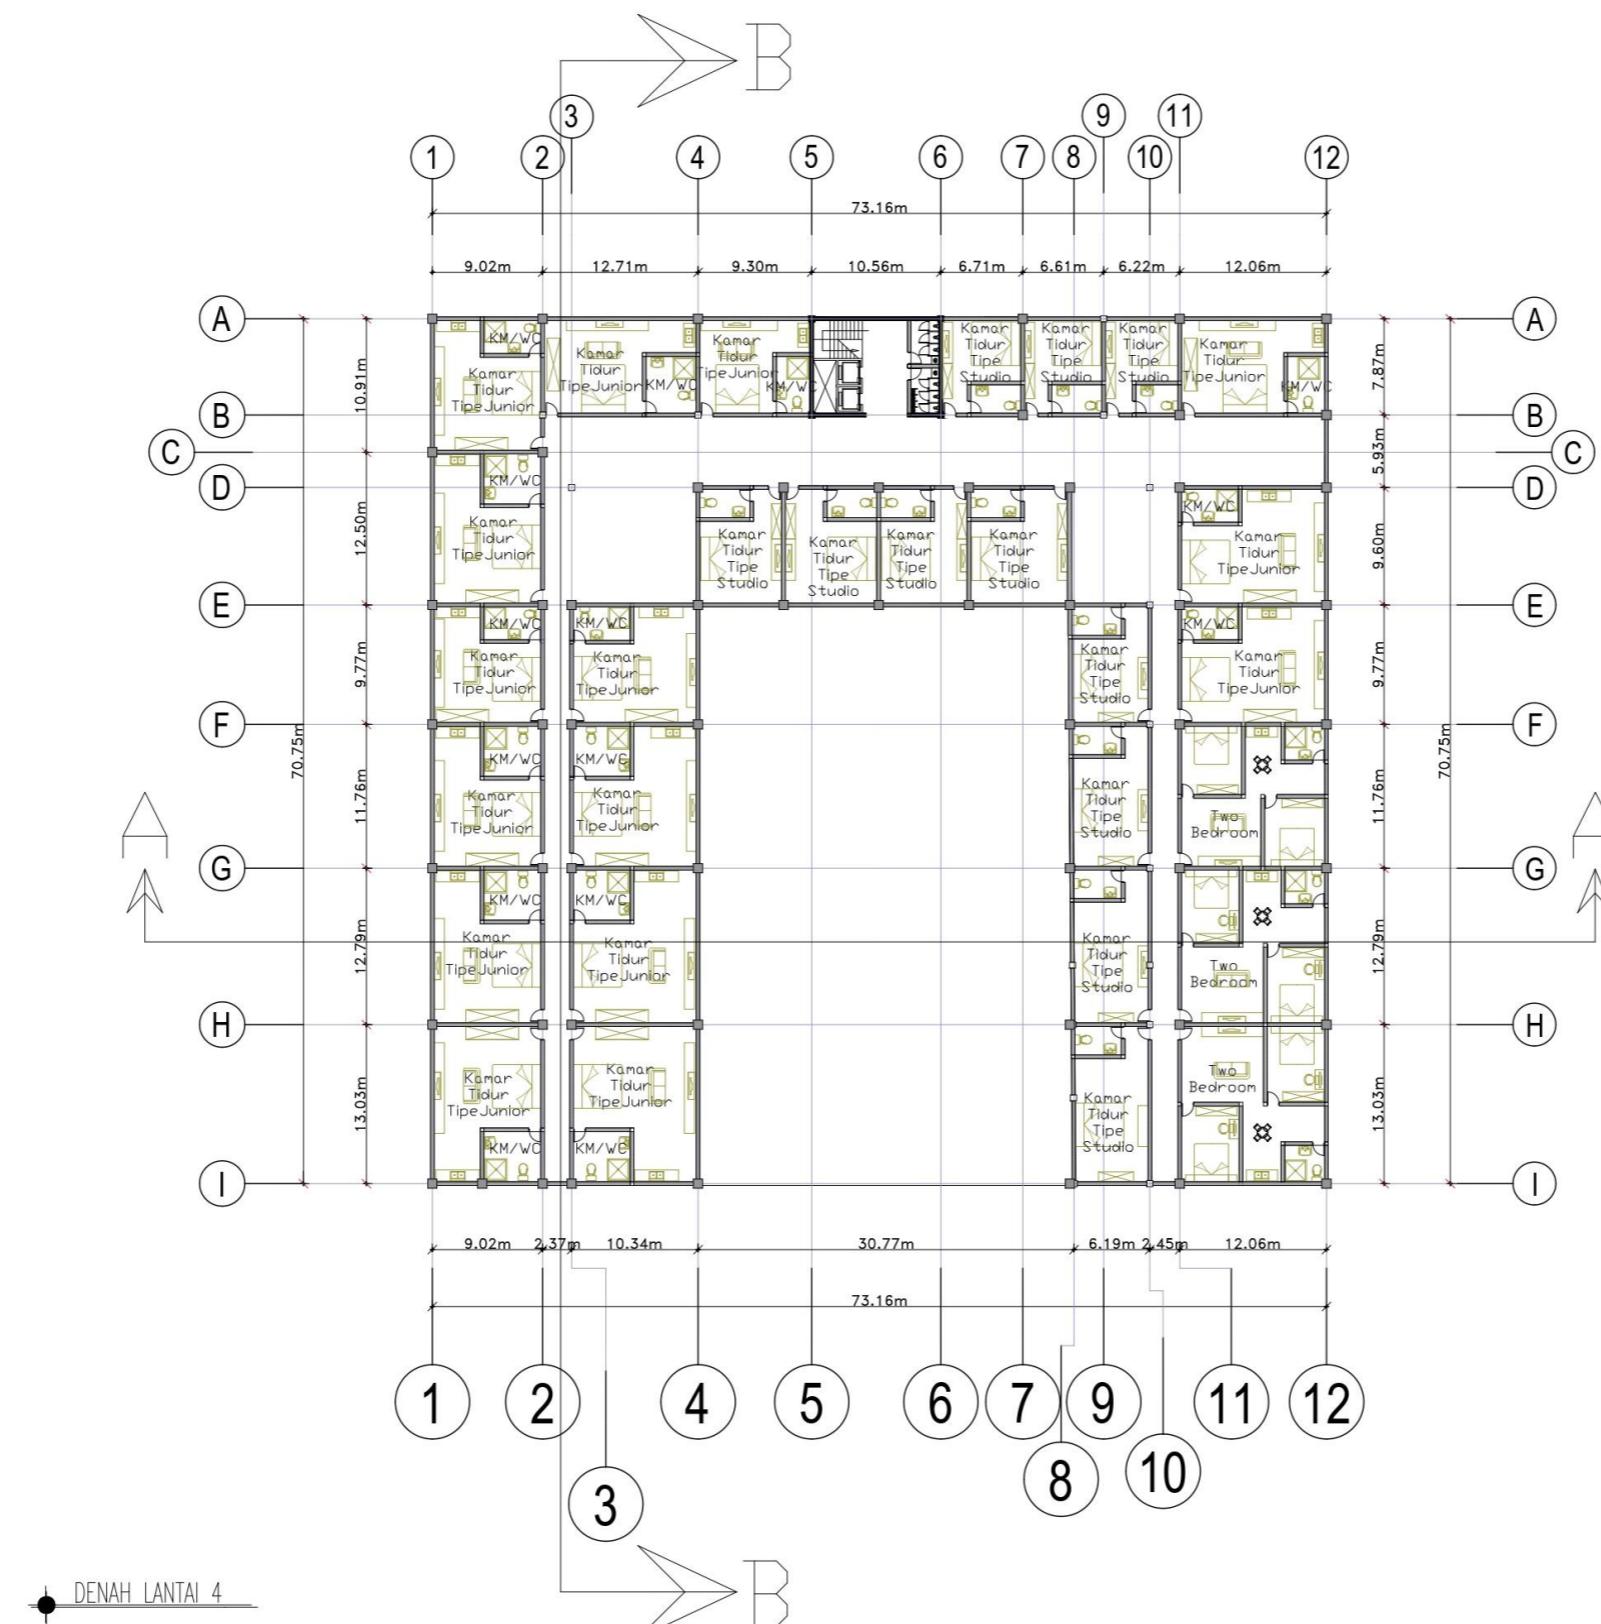

SKRIPSI
ARSITEKTUR
2022

APARTEMEN KOTA MALANG

TEMA SKRIPSI ARSITEKTUR

ARSITEKTUR HI-TECH

DOSSEN PEMBIMBING

Dr. Debby Budi Susanti S.T M.T

Redi Sigit Febrianto S.T M.T

NAMA/NIM MAHASISWA

JOAO PAULO C. GOMES
1622021

CATATAN

PENGESAHAN


NAMA GAMBAR

DENAH LT6

SKALA

1 : 20

NOMER LEMBAR

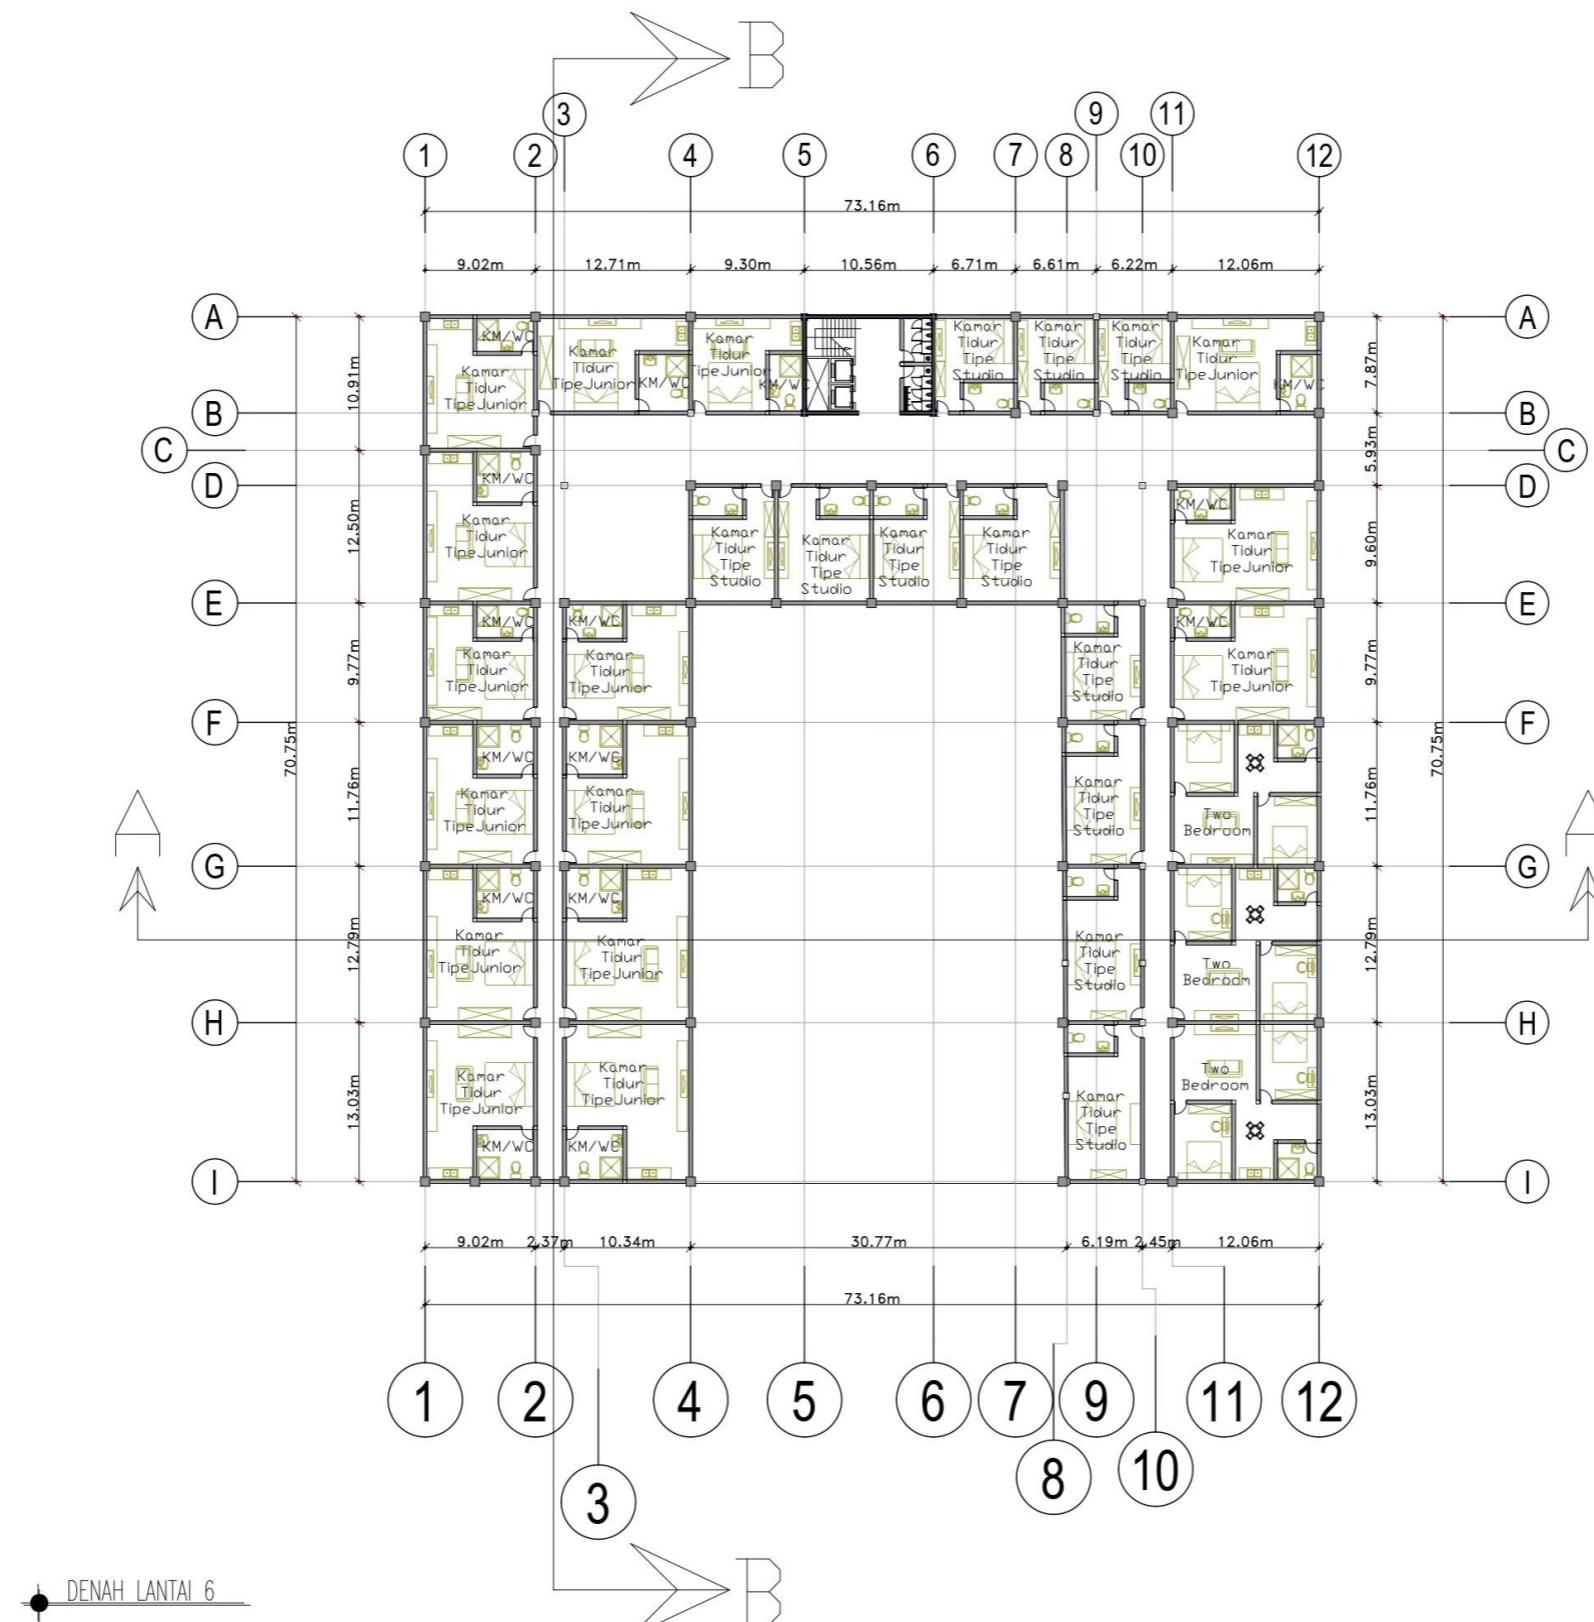

SKRIPSI
ARSITEKTUR
2022

APARTEMEN KOTA MALANG

TEMA SKRIPSI ARSITEKTUR

ARSITEKTUR HI-TECH

DOSSEN PEMBIMBING

Dr. Debby Budi Susanti S.T M.T

Redi Sigit Febrianto S.T M.T

NAMA/NIM MAHASISWA

JOAO PAULO C. GOMES
1622021

CATATAN

PENGESAHAN


NAMA GAMBAR

DENAH LT7


SKALA

1 : 20


NOMER LEMBAR

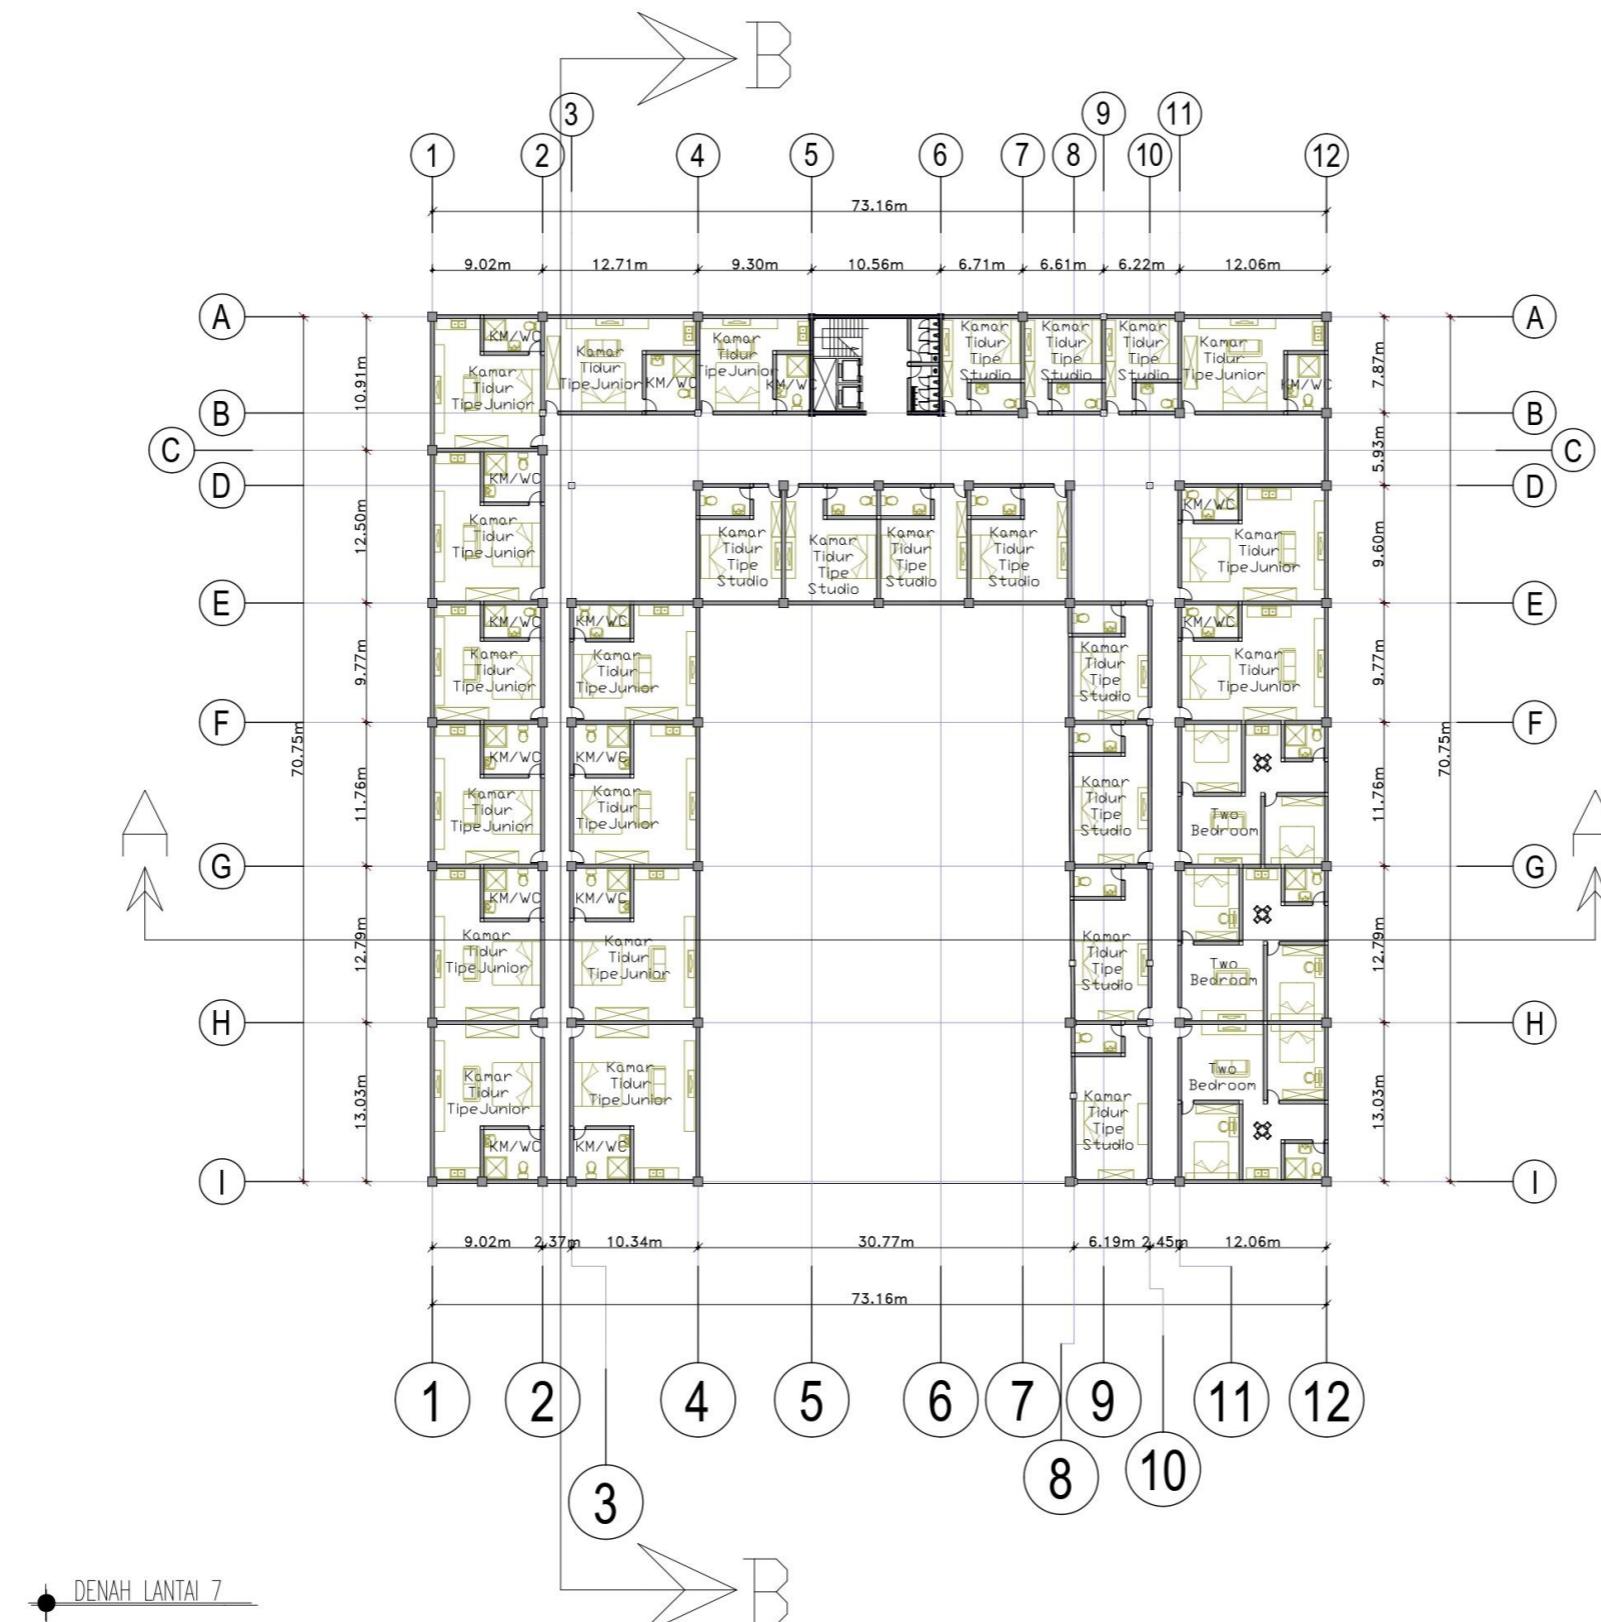

STRUKTUR

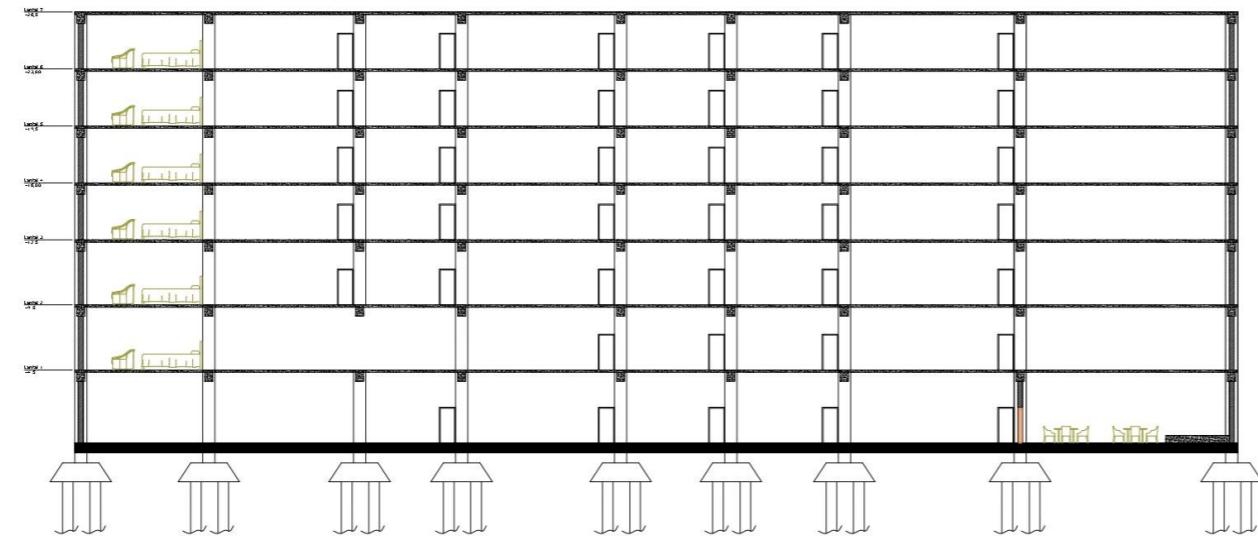

POTONGAN A-A

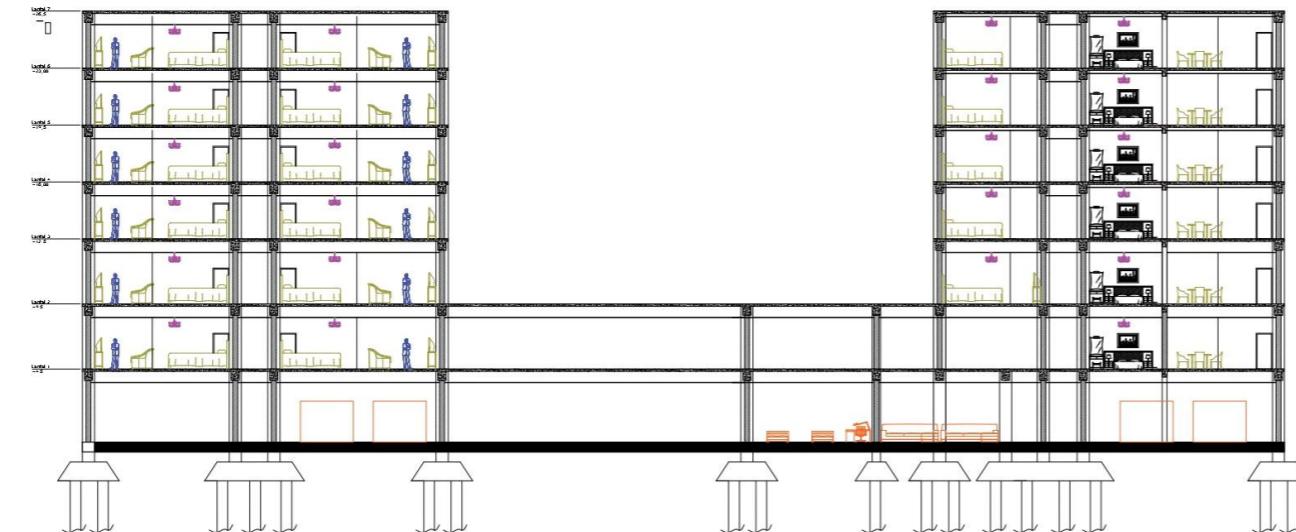

POTONGAN B-B

SKRIPSI
ARSITEKTUR
2022

APARTEMEN KOTA MALANG

TEMA SKRIPSI ARSITEKTUR

ARSITEKTUR HI-TECH

DOSEN PEMBIMBING

Dr. Debby Budi Susanti S.T M.T
Redi Sigit Febrianto S.T M.T

NAMA/NIM MAHASISWA

JOAO PAULO C. GOMES
1622021

CATATAN

PENGESAHAN

NAMA GAMBAR


STRUKTUR

SKALA

1 : 20

NOMER LEMBAR

TAMPAK BANGUNAN

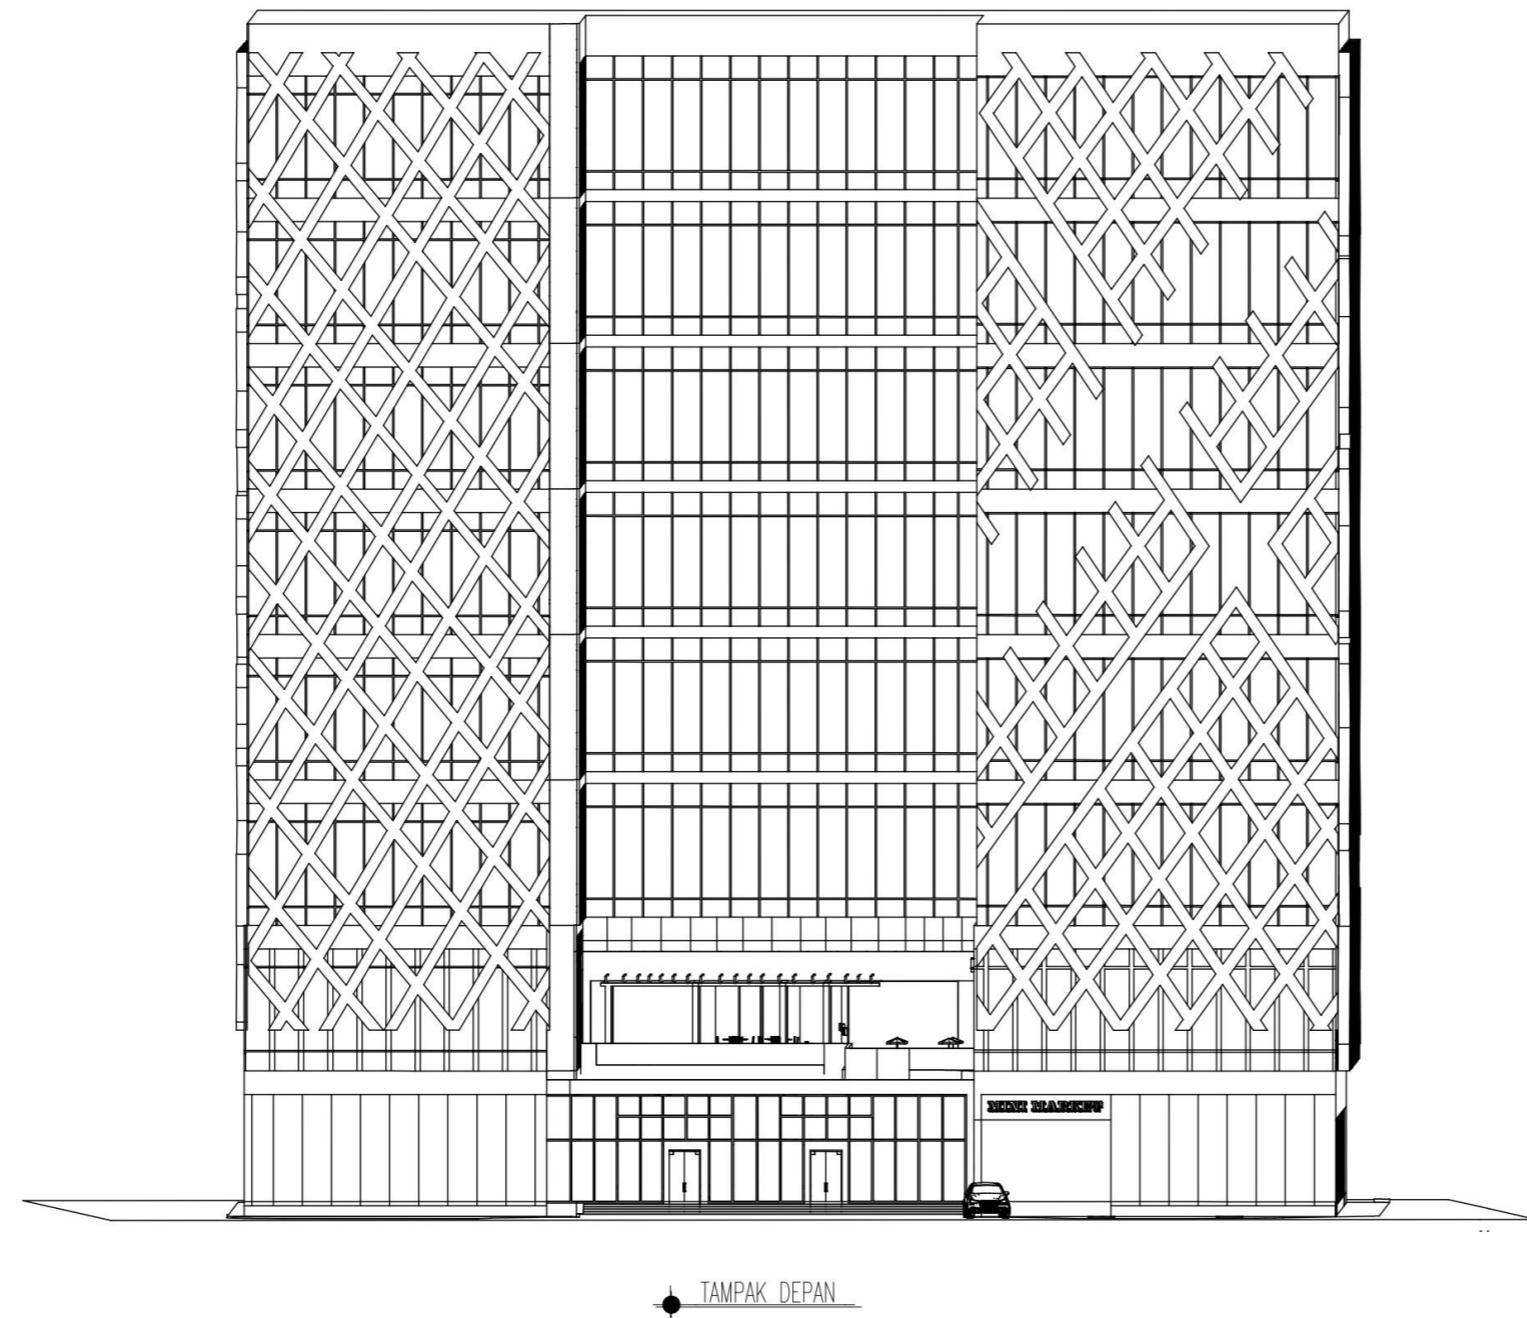

SKRIPSI
ARSITEKTUR
2022

APARTEMEN KOTA MALANG

TEMA SKRIPSI ARSITEKTUR

ARSITEKTUR HI-TECH

DOSEN PEMBIMBING

Dr. Debby Budi Susanti S.T M.T
Redi Sigit Febrianto S.T M.T

NAMA/NIM MAHASISWA

JOAO PAULO C. GOMES
1622021

CATATAN

PENGESAHAN

NAMA GAMBAR


TAMPAK BANGUNAN

SKALA

1 : 20

NOMER LEMBAR

TAMPAK BANGUNAN

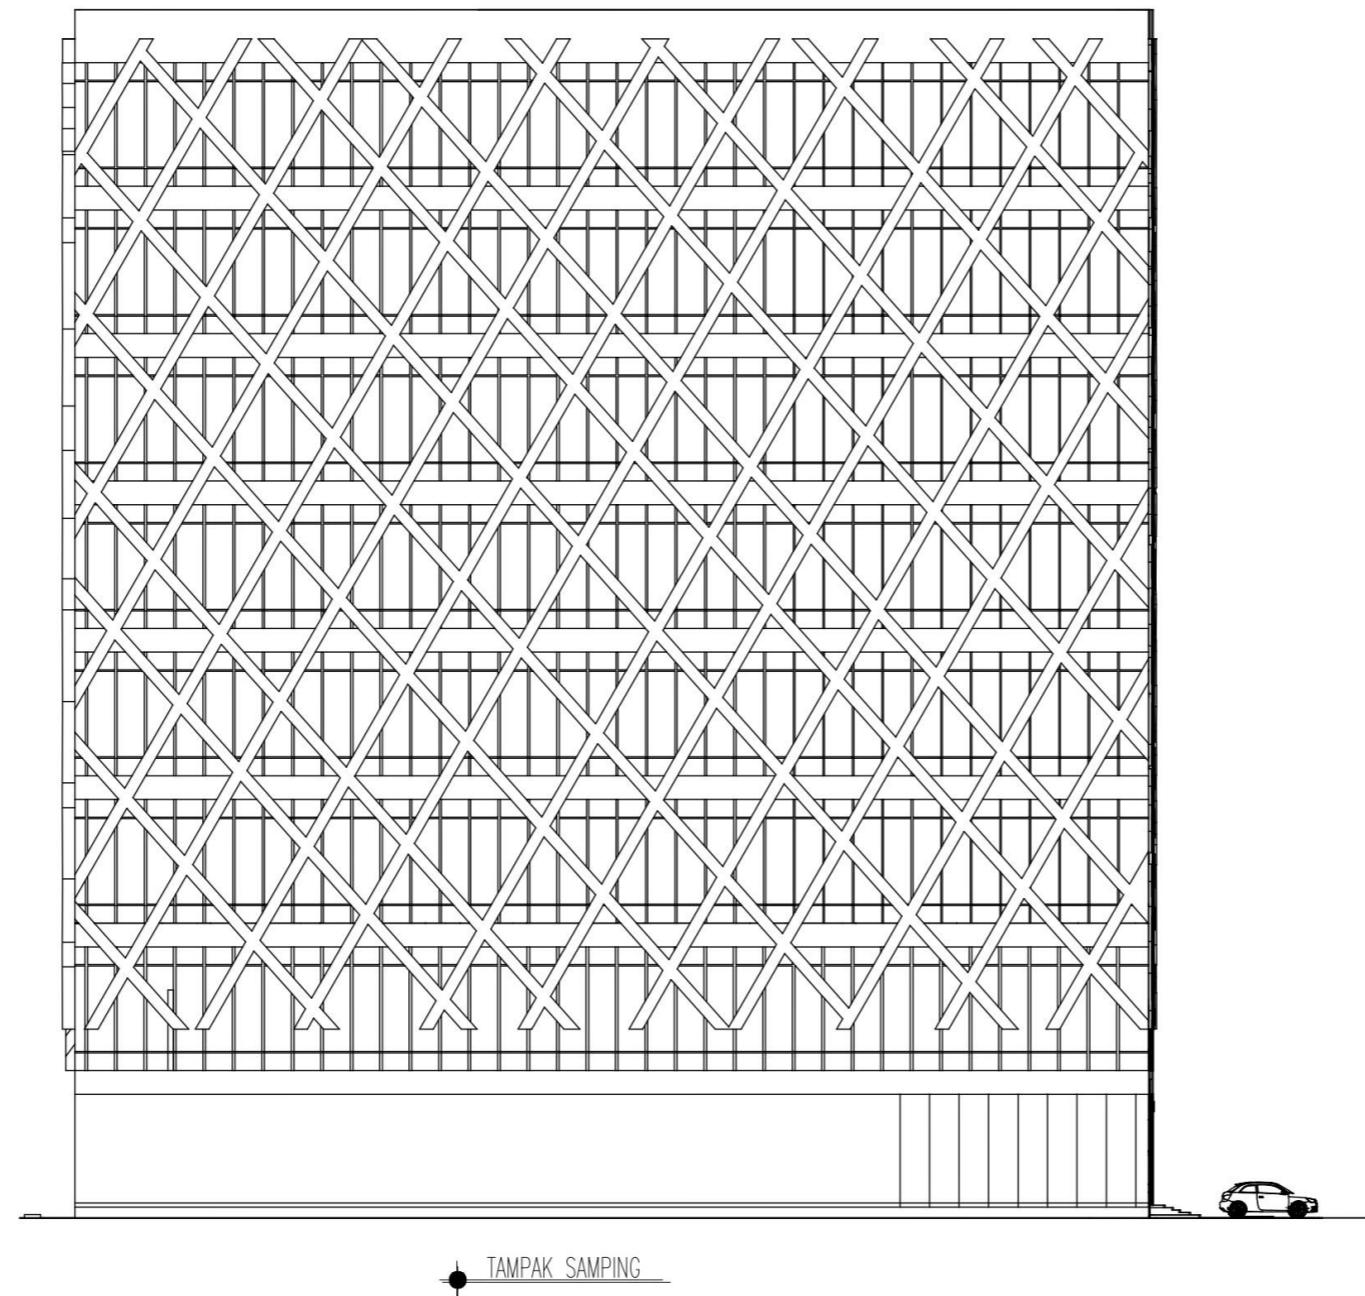

SKRIPSI
ARSITEKTUR
2022

APARTEMEN KOTA MALANG

TEMA SKRIPSI ARSITEKTUR

ARSITEKTUR HI-TECH

DOSEN PEMBIMBING

Dr. Debby Budi Susanti S.T M.T
Redi Sigit Febrianto S.T M.T

NAMA/NIM MAHASISWA

JOAO PAULO C. GOMES
1622021

CATATAN

PENGESAHAN

NAMA GAMBAR

TAMPAK BANGUNAN


SKALA

1 : 20

NOMER LEMBAR




DEPAN

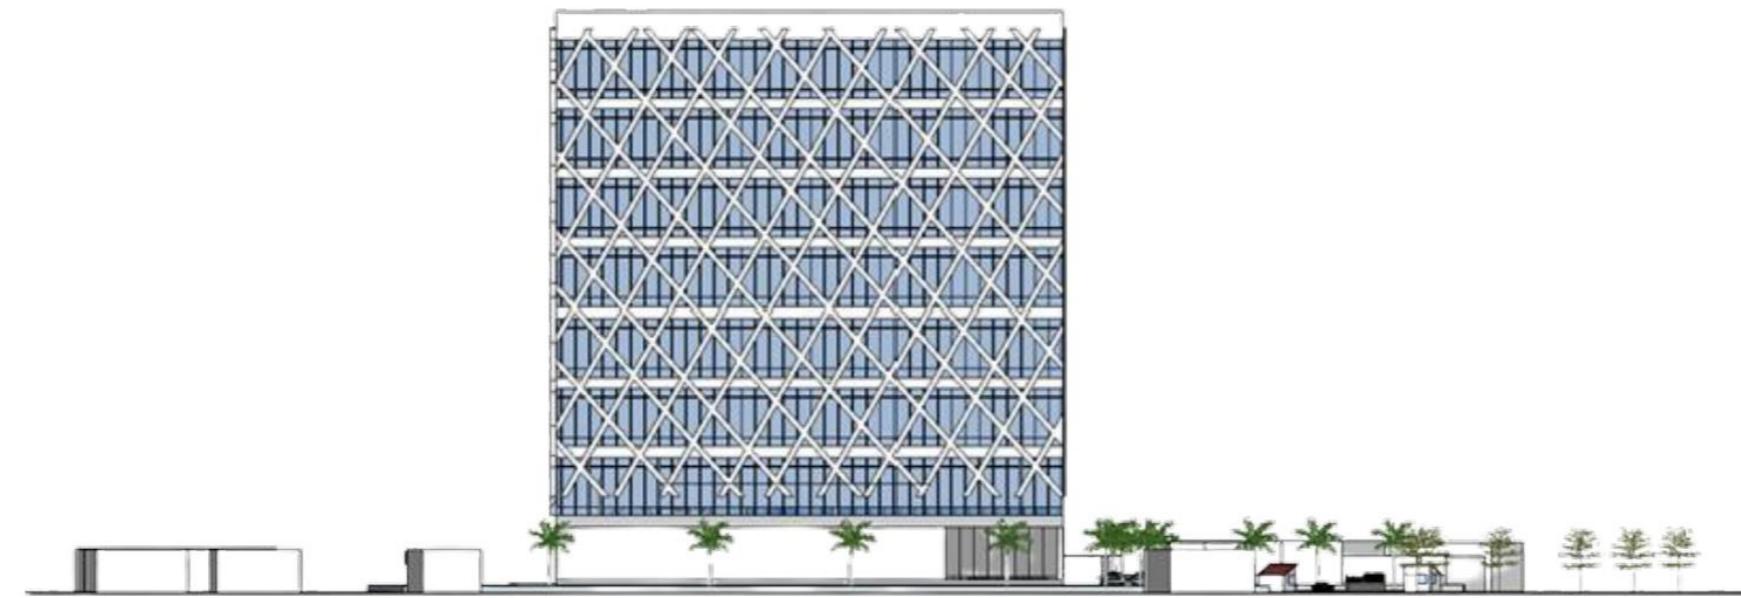


SAMPING KANAN

TAMPAK KAWASAN

STUDIO SKRIPSI ARSITEKTUR	<input type="text" value="..\..\Desktop\2 logo arsitektur.png"/>
SEMESTER GENAP 2022	
JUDUL-TEMA SKRIPSI:	
APARTEMEN KOTA MALANG	
HI-TECH	
NAMA: JOAO PAULO COSTA GOMES	NIM:
B	1622021
DOSEN PEMBIMBING:	
1. Debby Budi Susanti S.T., M.T	
2. Redi Sigit Febrianto, S.T., M.T	
STAMPER VALIDASI:	NOMOR LBR:

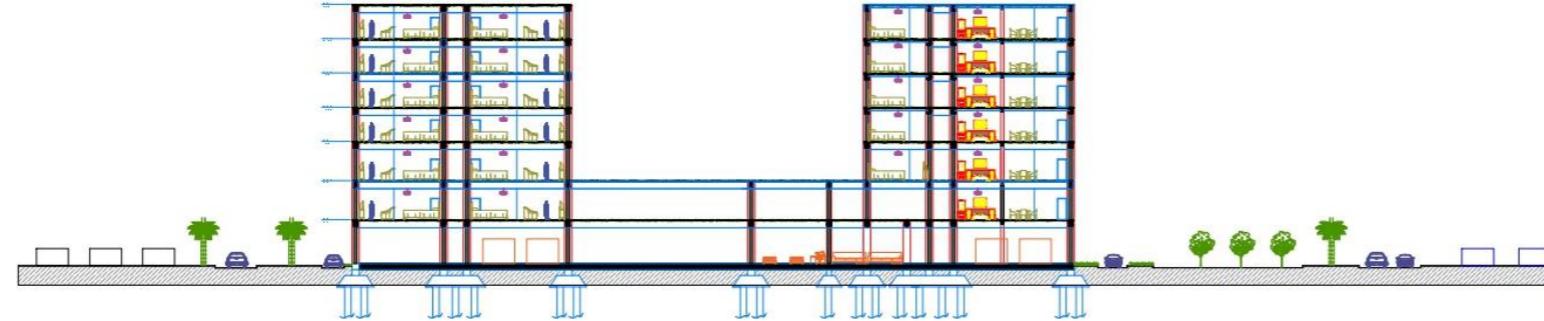


POTONGAN A-A

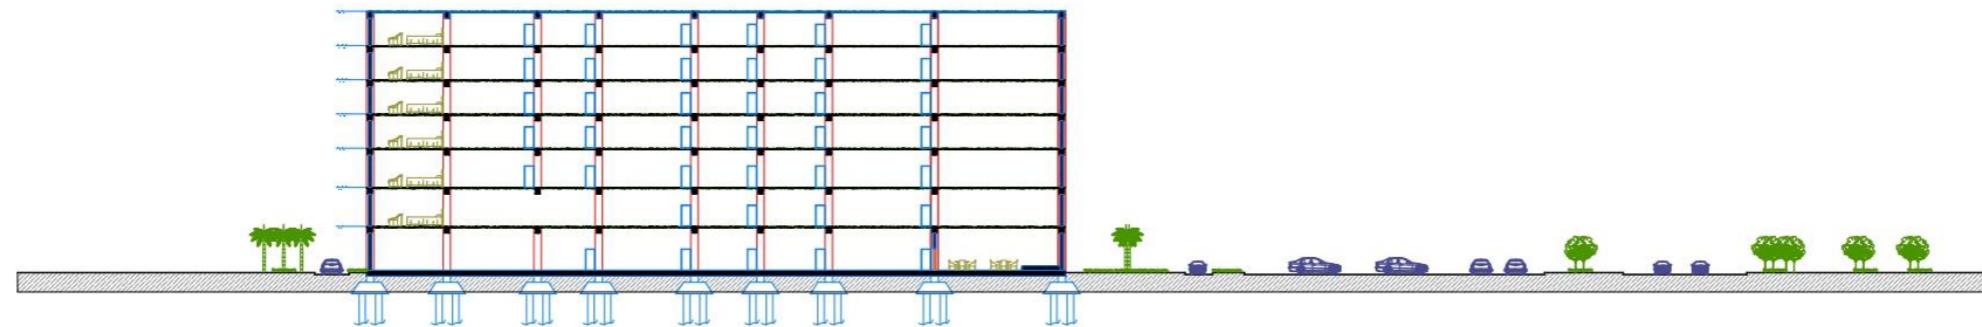


POTONGAN B-B

POTONGAN KAWASAN
SAKALA : 1 : 400

STUDIO SKRIPSI ARSITEKTUR	
JUDUL-TEMA SKRIPSI:	
APARTEMEN KOTA MALANG	
HI-TECH	
NAMA: JOAO PAULO COSTA GOMES	NIM:
B	1622021
DOSEN PEMBIMBING:	
1. Debby Budi Susanti S.T., M.T.	
2. Redi Sigit Febrianto, S.T., M.T.	
STEMPOL VALIDASI:	NOMOR LBR:

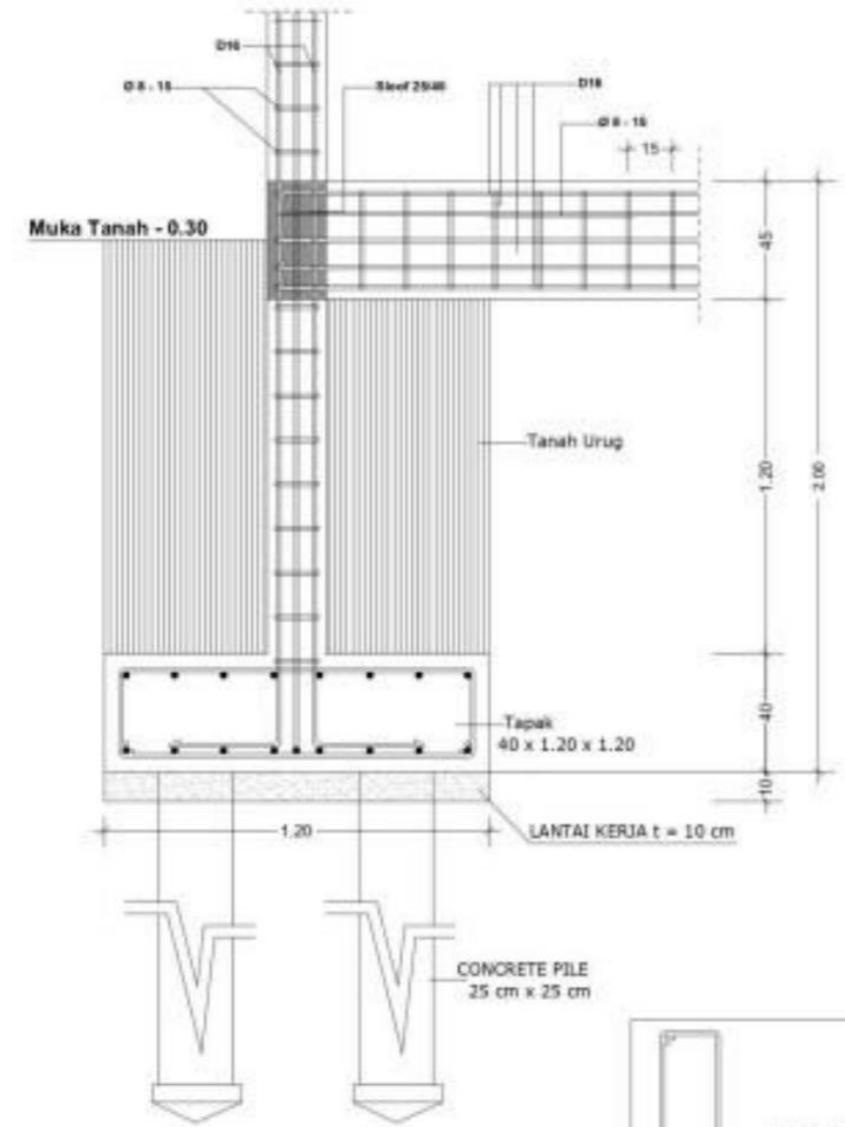


DETAIL PONDASI TIANG PANCANG

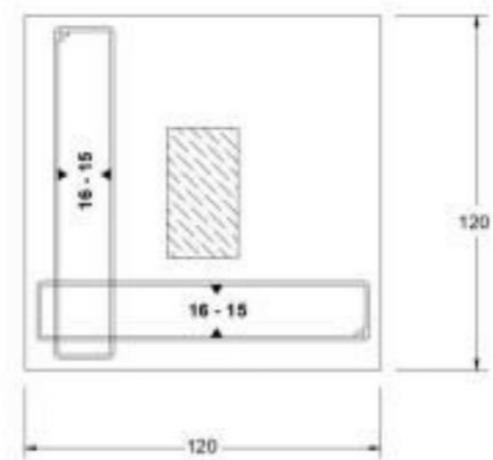


DENAH PONDASI

DETAIL STRUKTUR

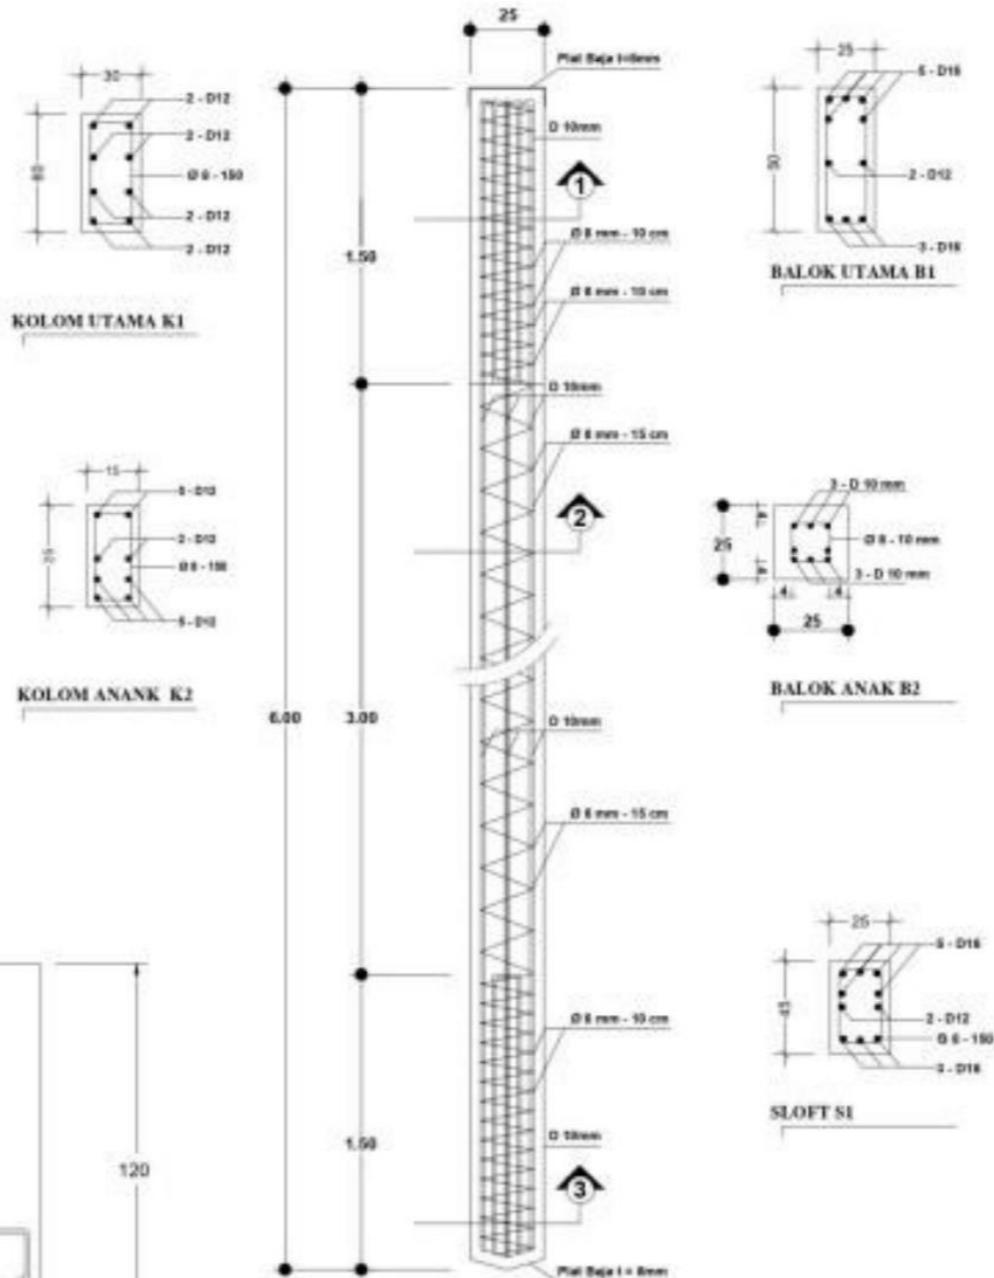


DETAIL TIANG PANCANG

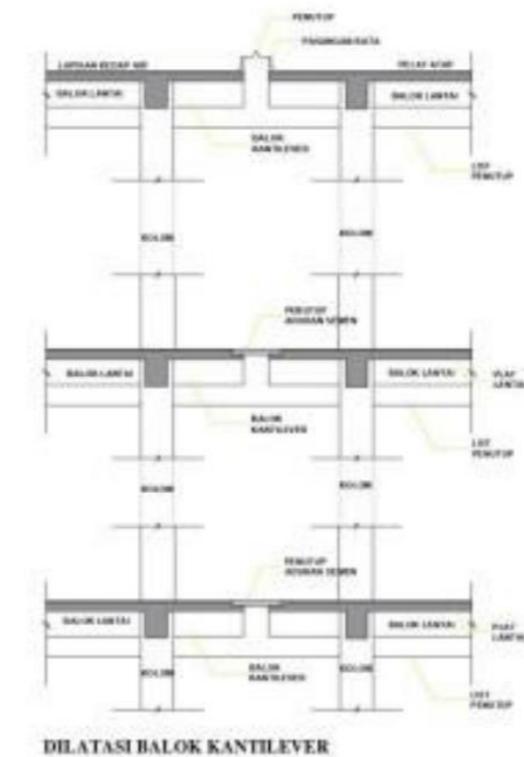

STUDI	PROGRAM STUDI
SKRIP	ARSITEKTUR
ARTIKULIR	FTSP - ITN MALANG
JUDUL-TEMA SKRIP:	
PENGEMBANG HOTEL DAN MALL DI KININGAN TNG TOLU,	
DELI TINOP-LISTIE	
NAMA:	NIM:
JORDI LOBOIS SARMENTO	112001
DISEN PENGAMING:	
1. Dr. Ir. Bintoro Widyatama, MSA.	
2. Dwiastuti A. P. El. M.	
STAMP RELEASE:	NOMOR LDR:
	17

UTILITAS

SISTEM INSTALASI KABEL LISTRIK

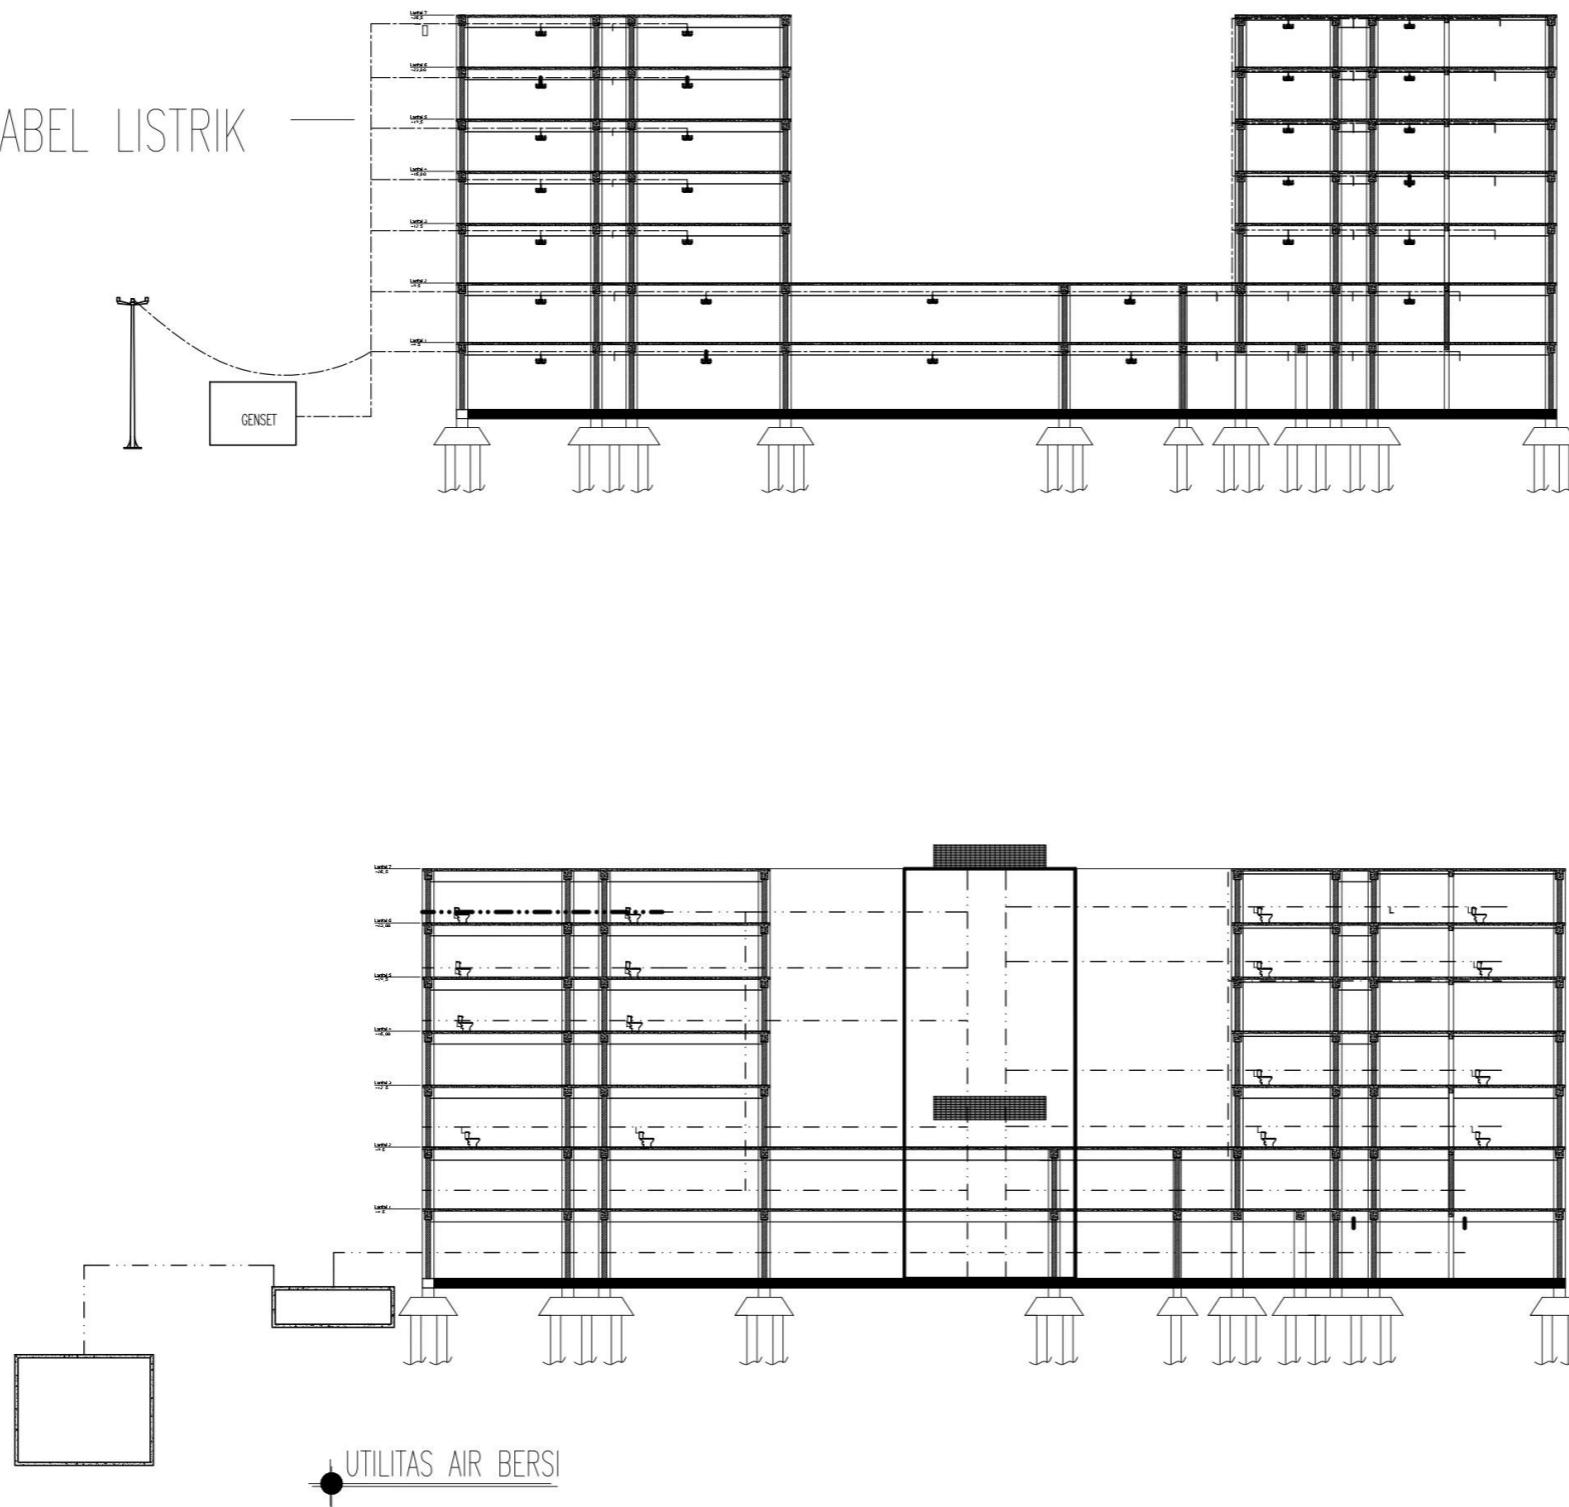

SKRIPSI
ARSITEKTUR
2022

APARTEMEN KOTA MALANG

TEMA SKRIPSI ARSITEKTUR

ARSITEKTUR HI-TECH

DOSEN PEMBIMBING

Dr. Debby Budi Susanti S.T M.T
Redi Sigit Febrianto S.T M.T

NAMA/NIM MAHASISWA

JOAO PAULO C. GOMES
1622021

CATATAN

PENGESAHAN

NAMA GAMBAR

UTILITAS


SKALA

1 : 20

NOMER LEMBAR

RUANG DALAM PRESPEKTIF

LOBBY

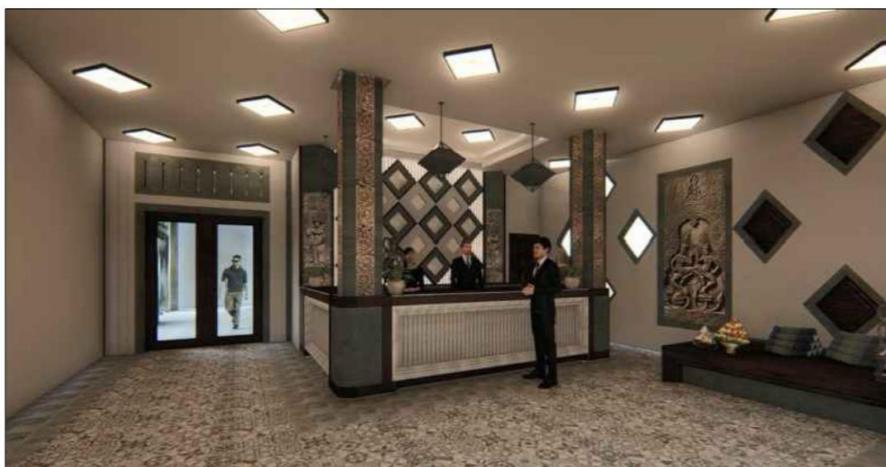

LOBBY



R. SATFF



KORIDOR



SKRIPSI
ARSITEKTUR
2022

APARTEMEN KOTA MALANG

TEMA SKRIPSI ARSITEKTUR

ARSITEKTUR HI-TECH

DOSEN PEMBIMBING

Dr. Debby Budi Susanti S.T M.T
Redi Sigit Febrianto S.T M.T

NAMA/NIM MAHASISWA

JOAO PAULO C. GOMES
1622021

CATATAN

PENGESAHAN

NAMA GAMBAR

RUANG DALAM

SKALA

1 : 20

NOMER LEMBAR

RENDERING EXTERIOR



RENDER TAMPAK DEPAN



TAMPAK DEPAN



TAMPAK DEPAN DAN KAWASAN



TAMPAK DEPAN

SKRIPSI
ARSITEKTUR
2022

APARTEMEN KOTA MALANG

TEMA SKRIPSI ARSITEKTUR

ARSITEKTUR HI-TECH

DOSEN PEMBIMBING

Dr. Debby Budi Susanti S.T M.T

Redi Sigit Febrianto S.T M.T

NAMA/NIM MAHASISWA

JOAO PAULO C. GOMES
1622021

CATATAN

PENGESAHAN

NAMA GAMBAR

BENTUK PRESPEKTF BANGUNAN

SKALA

1 : 20

NOMER LEMBAR